


ระบบเครือข่ายอาคารปฏิบัติการรวมด้านวิทยาศาสตร์และเทคโนโลยี จำนวน 1 ระบบ

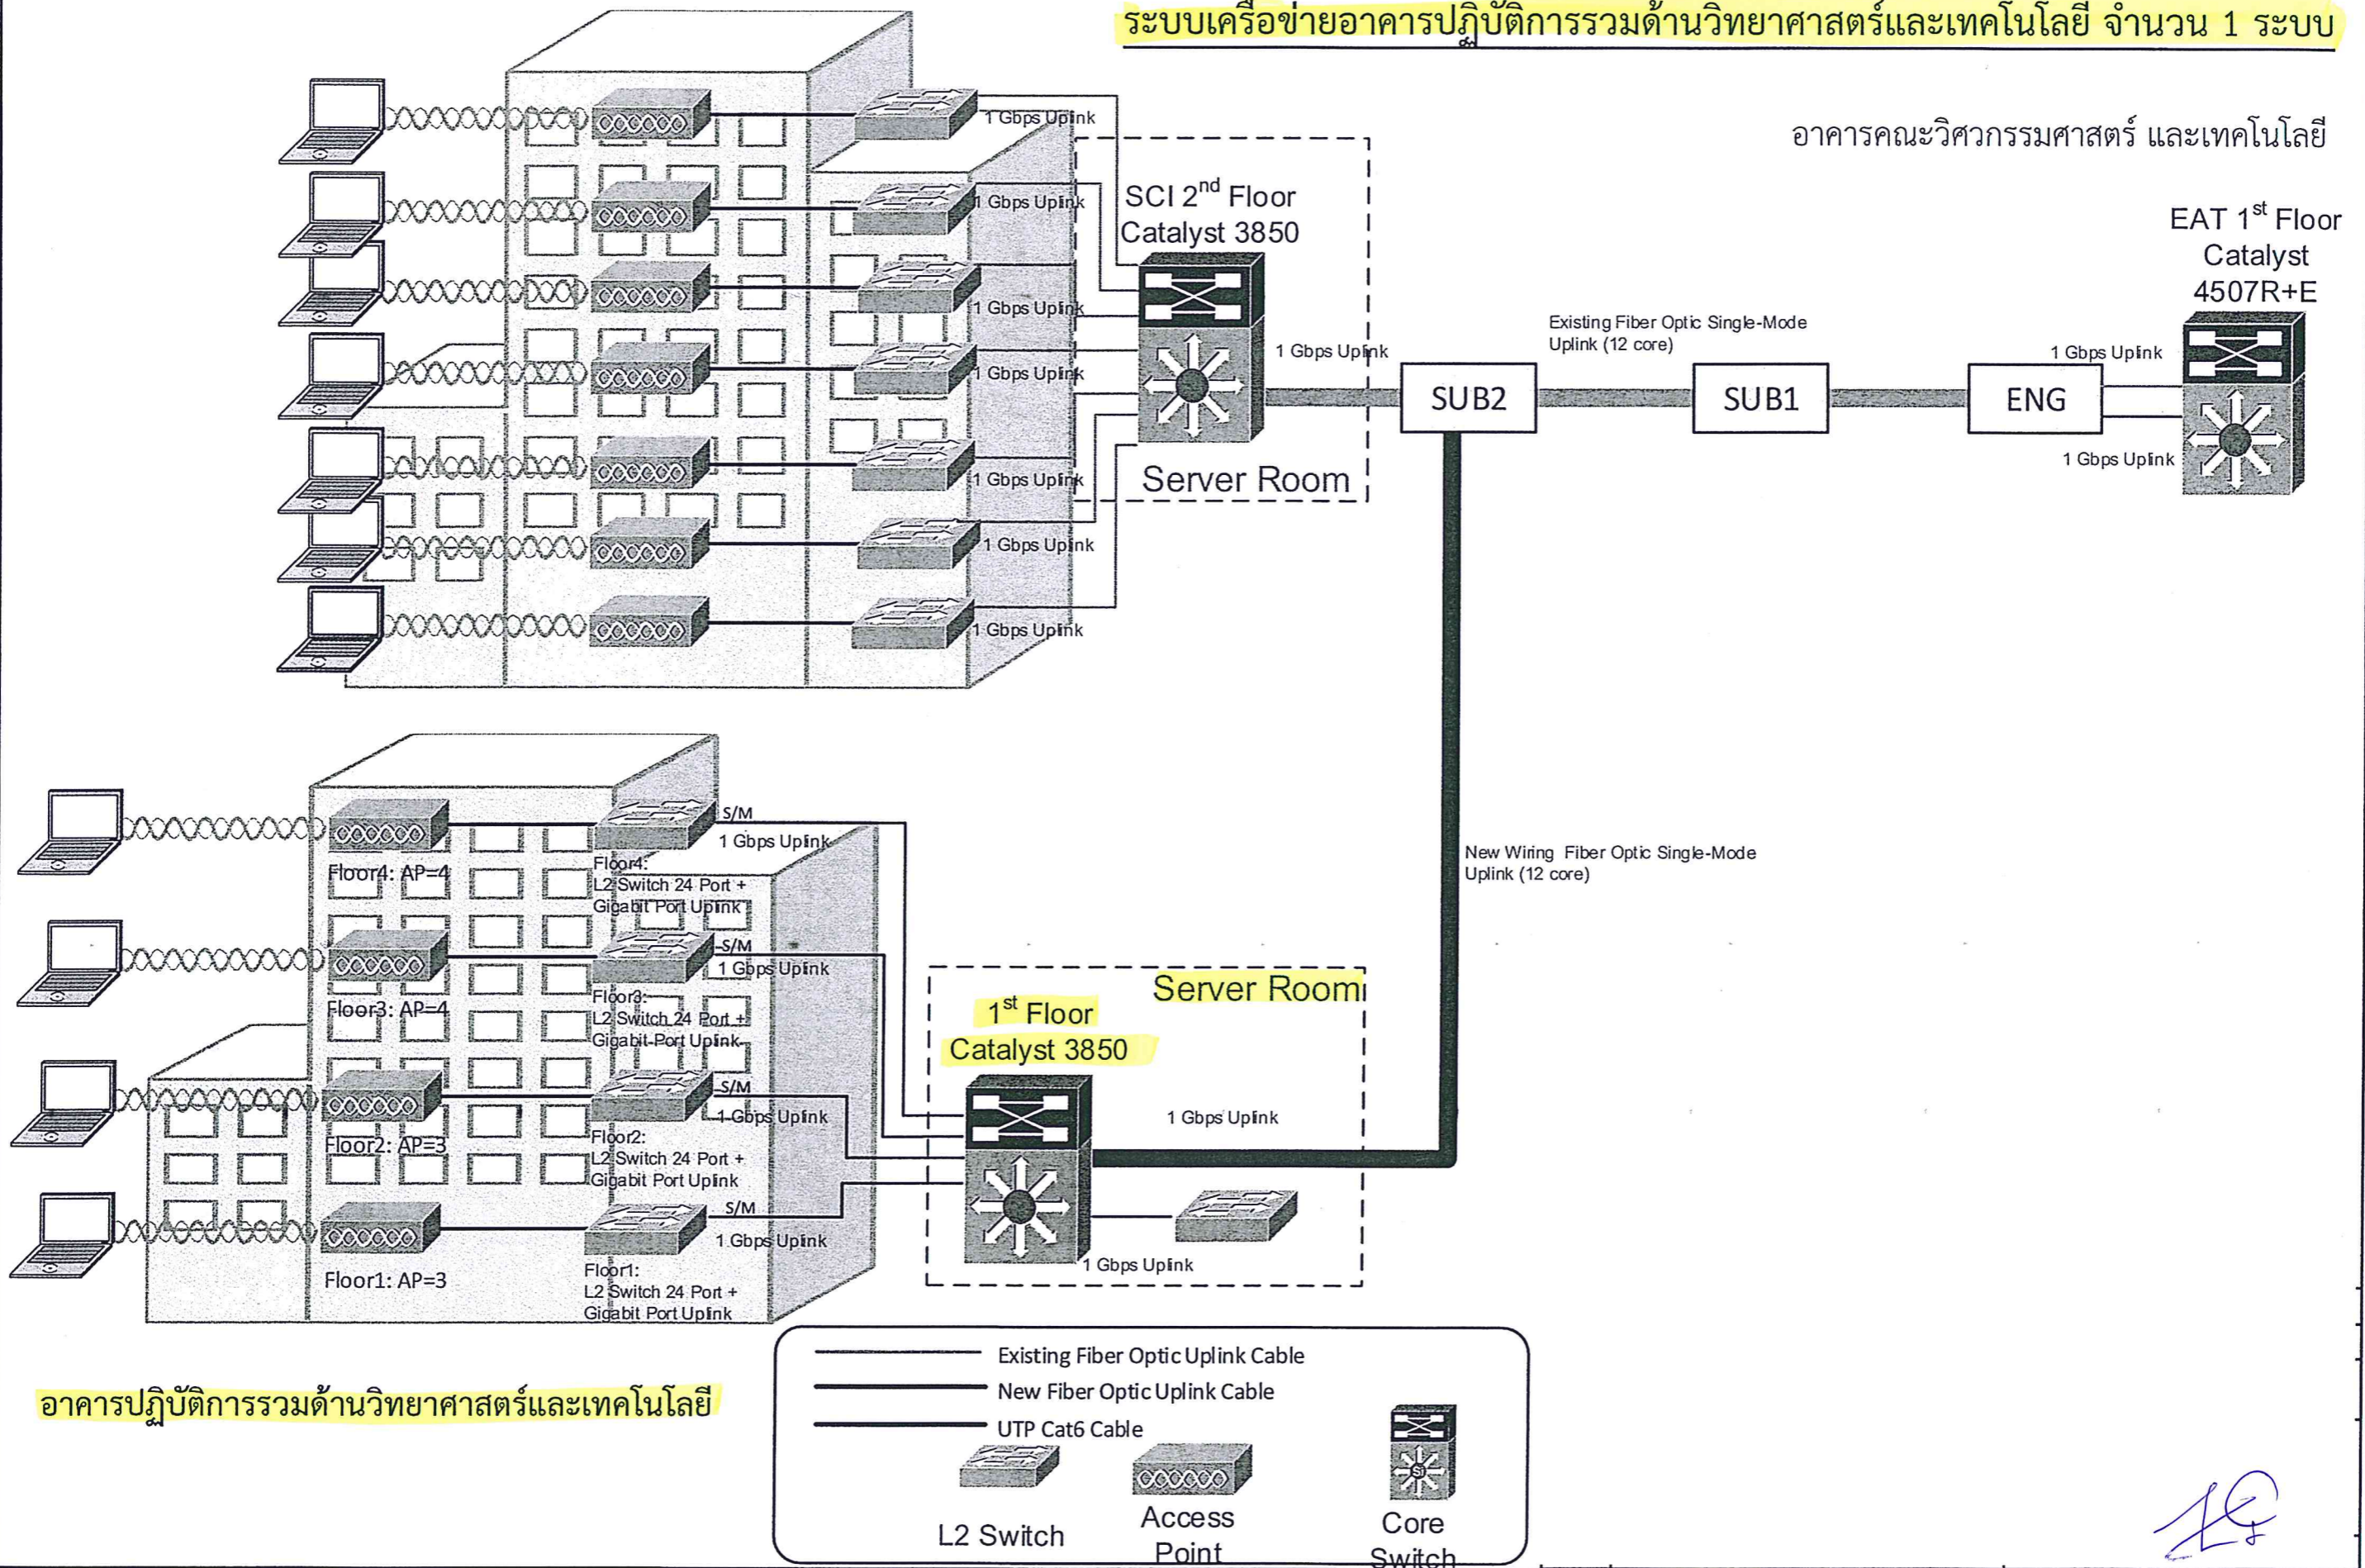

*Handwritten signature*

**อาคารปฏิบัติการรวม  
 ภาควิทยาศาสตร์และเทคโนโลยี**

OWNER มหาวิทยาลัยเทคโนโลยีพระจอมเกล้า  
 พระนครเหนือ วิทยาเขตจรัญ  
 LOCATION ถนนค่าย ๔, ร่มเกล้า  
 DWG. TITLE LIST OF DRAWINGS AND LEGEND SYMBOLS

ARCHITECTS  
 นายสมชาย อรรถนฤกุล วิศวกร 3003  
 นายนิพนธ์ ธีรพัฒน์ วิศวกร 10590  
 นายสมเกียรติ มาหาญกุล วิศวกร 12087  
 นายโรจน์ พวงหิรัญ วิศวกร 11857

CIVIL ENGINEER  
 บริษัท เอ ซี และโยธินที จำกัด  
 คุณกาญจน์ ชื่นตราหิรัญ วิศวกร 10123  
 คุณสุวิภา ชื่นตราหิรัญ วิศวกร 20.9372  
 คุณอภิรักษ์ ยอดทองอิน วิศวกร 20.8265  
 คุณธีรภัทร ธีรพัฒน์ วิศวกร 45665

ELECTRICAL ENGINEER  
 บริษัท พิว แอนด์โยธินที จำกัด  
 นายวิชาญ สุวรรณผล วิศวกร 120429  
 นายสมชาย ปิ่นประภากร วิศวกร 12530  
 นายทวี ทองคำ วิศวกร 30649

SANITARY ENGINEER  
 บริษัท พิว แอนด์โยธินที จำกัด  
 นายภูวเดช อธิปญฺญ์ไพฑูริย์ วิศวกร 12.924  
 นายสุภากร อธิปญฺญ์ไพฑูริย์ วิศวกร 13001

MECHANICAL ENGINEER  
 บริษัท พิว แอนด์โยธินที จำกัด  
 นายภูวเดช อธิปญฺญ์ไพฑูริย์ วิศวกร 12.924  
 นายสมชาย ปิ่นประภากร วิศวกร 12530

INTERIOR DESIGNER

LANDSCAPE DESIGNER

DRAWN BY  
 CHECKED BY  
 REVISIONS DATE

GENERAL NOTES  
 1. ALL DESIGN ARE PROPERTY OF AXIS ARCHITECTS CO., LTD. AND CAN NOT BE USED WITHOUT THEIR WRITTEN APPROVAL. UPON COMPLETION OF WORK, ALL DESIGNS, DRAWINGS, SKETCHES, SPECIFICATION AND OTHER DOCUMENTS ISSUED SHALL BE RETURNED TO AXIS ARCHITECTS CO., LTD.  
 2. FOR GENERAL CONTRACTUAL CONDITION SEE COVER SHEET  
 3. DO NOT MEASURE THIS DRAWING WORK FROM FIGURE DIMENSIONS ONLY. ALSO ALL DIMENSIONS MUST BE CHECKED IN THE FIELD BY THE CONTRACTOR.  
 4. ALL DRAWING AND DESIGN MUST NOT BE CHANGED WITH OUT PARTIES PERMISSION.

DRAWING SHEET No.  
**EE-01**  
 FILE NAME  
 TOTAL: DATE: JUNE 23, 2014

| LIST OF DRAWINGS - ELECTRICAL & TELECOMMUNICATION SYSTEM |   |          | DATED OF REVISION |       |                  | REMARK | SYMBOL   | DESCRIPTION | SYMBOL   | DESCRIPTION FOR SMALL POWER SYSTEM | SYMBOL   | DESCRIPTION FOR TELECOMMUNICATION SYSTEM | SYMBOL   | DESCRIPTION FOR LIGHTING SYSTEM |
|--|---|----------|-------------------|-------|------------------|--------|--|-------------|--|------------------------------------|--|--|--|---------------------------------|
| DWG NO   | DESCRIPTION   | REV 0    | REV 1             | REV 2 |                  |        |  |             |  |                                    |  |  |  |                                 |
| EE-01  | LIST OF DRAWINGS AND LEGEND & SYMBOLS   | 23/06/14 |                   |       | ISSUE FOR TENDER | ⊙      | INDICATING LAMP                                  | ⊙           | INDICATING LAMP                                  | ⊙                                  | INDICATING LAMP                                  | ⊙  | INDICATING LAMP                                  | ⊙                               |
| EE-02  | HIGH VOLTAGE SINGLE LINE DIAGRAM  | 23/06/14 |                   |       | ISSUE FOR TENDER | ⊙      | CONTROL FUSE                                     | ⊙           | CONTROL FUSE                                     | ⊙                                  | CONTROL FUSE                                     | ⊙  | CONTROL FUSE                                     | ⊙                               |
| EE-03  | HIGH VOLTAGE ROUTING AND SITE PLAN  | 23/06/14 |                   |       | ISSUE FOR TENDER | ⊙      | AMMETER  | ⊙           | AMMETER  | ⊙                                  | AMMETER  | ⊙  | AMMETER  | ⊙                               |
| EE-04  | SINGLE LINE DIAGRAM FOR MAIN DISTRIBUTION BOARDS  | 23/06/14 |                   |       | ISSUE FOR TENDER | ⊙      | VOLTMETER  | ⊙           | VOLTMETER  | ⊙                                  | VOLTMETER  | ⊙  | VOLTMETER  | ⊙                               |
| EE-05  | SINGLE LINE DIAGRAM FOR DISTRIBUTION BOARDS   | 23/06/14 |                   |       | ISSUE FOR TENDER | ⊙      | AMMETER/VOLTMETER SELECTOR SWITCH                | ⊙           | AMMETER/VOLTMETER SELECTOR SWITCH                | ⊙                                  | AMMETER/VOLTMETER SELECTOR SWITCH                | ⊙  | AMMETER/VOLTMETER SELECTOR SWITCH                | ⊙                               |
| EE-06  | SINGLE LINE DIAGRAM FOR DISTRIBUTION BOARDS   | 23/06/14 |                   |       | ISSUE FOR TENDER | ⊙      | CURRENT TRANSFORMERS ON 3 PHASES                 | ⊙           | CURRENT TRANSFORMERS ON 3 PHASES                 | ⊙                                  | CURRENT TRANSFORMERS ON 3 PHASES                 | ⊙  | CURRENT TRANSFORMERS ON 3 PHASES                 | ⊙                               |
| EE-07  | ELECTRICAL ROOM AND EARTHING SYSTEM   | 23/06/14 |                   |       | ISSUE FOR TENDER | ⊙      | TP PCB WITH NEUTRAL FIXED                        | ⊙           | TP PCB WITH NEUTRAL FIXED                        | ⊙                                  | TP PCB WITH NEUTRAL FIXED                        | ⊙  | TP PCB WITH NEUTRAL FIXED                        | ⊙                               |
| EE-08  | RISER DIAGRAM FOR LOW VOLTAGE DISTRIBUTION SYSTEMS  | 23/06/14 |                   |       | ISSUE FOR TENDER | ⊙      | AIR CIRCUIT BREAKER TP WITH NEUTRAL DRAWOUT TYPE | ⊙           | AIR CIRCUIT BREAKER TP WITH NEUTRAL DRAWOUT TYPE | ⊙                                  | AIR CIRCUIT BREAKER TP WITH NEUTRAL DRAWOUT TYPE | ⊙  | AIR CIRCUIT BREAKER TP WITH NEUTRAL DRAWOUT TYPE | ⊙                               |
| EE-09  | RISER DIAGRAM FOR FIRE ALARM SYSTEMS  | 23/06/14 |                   |       | ISSUE FOR TENDER | ⊙      | MOTOR DRIVE                                      | ⊙           | MOTOR DRIVE                                      | ⊙                                  | MOTOR DRIVE                                      | ⊙  | MOTOR DRIVE                                      | ⊙                               |
| EE-10  | RISER DIAGRAM FOR TELECOMMUNICATION AND CCTV SYSTEMS  | 23/06/14 |                   |       | ISSUE FOR TENDER | ⊙      | SHUNT TRIP                                       | ⊙           | SHUNT TRIP                                       | ⊙                                  | SHUNT TRIP                                       | ⊙  | SHUNT TRIP                                       | ⊙                               |
| EE-11  | GROUND FLOOR PLAN LIGHTING SYSTEMS  | 23/06/14 |                   |       | ISSUE FOR TENDER | ⊙      | EMERGENCY DISTRIBUTION PANEL                     | ⊙           | EMERGENCY DISTRIBUTION PANEL                     | ⊙                                  | EMERGENCY DISTRIBUTION PANEL                     | ⊙  | EMERGENCY DISTRIBUTION PANEL                     | ⊙                               |
| EE-12  | 2nd FLOOR PLAN LIGHTING SYSTEMS   | 23/06/14 |                   |       | ISSUE FOR TENDER | ⊙      | DISTRIBUTION BOARD                               | ⊙           | DISTRIBUTION BOARD                               | ⊙                                  | DISTRIBUTION BOARD                               | ⊙  | DISTRIBUTION BOARD                               | ⊙                               |
| EE-13  | 3rd FLOOR PLAN LIGHTING SYSTEMS   | 23/06/14 |                   |       | ISSUE FOR TENDER | ⊙      | FIRE FUSE  | ⊙           | FIRE FUSE  | ⊙                                  | FIRE FUSE  | ⊙  | FIRE FUSE  | ⊙                               |
| EE-14  | 4th FLOOR PLAN LIGHTING SYSTEMS   | 23/06/14 |                   |       | ISSUE FOR TENDER | ⊙      | MAGNETIC CONTACT                                 | ⊙           | MAGNETIC CONTACT                                 | ⊙                                  | MAGNETIC CONTACT                                 | ⊙  | MAGNETIC CONTACT                                 | ⊙                               |
| EE-15  | DECK FLOOR PLAN LIGHTING SYSTEMS  | 23/06/14 |                   |       | ISSUE FOR TENDER | ⊙      | GROUNDING/EARTHING LESS THAN 5 OHM               | ⊙           | GROUNDING/EARTHING LESS THAN 5 OHM               | ⊙                                  | GROUNDING/EARTHING LESS THAN 5 OHM               | ⊙  | GROUNDING/EARTHING LESS THAN 5 OHM               | ⊙                               |
| EE-16  | LIFT MACHINE ROOM FLOOR PLAN LIGHTING SYSTEMS   | 23/06/14 |                   |       | ISSUE FOR TENDER | ⊙      | THERMAL RELAY                                    | ⊙           | THERMAL RELAY                                    | ⊙                                  | THERMAL RELAY                                    | ⊙  | THERMAL RELAY                                    | ⊙                               |
| EE-17  | ROOF FLOOR PLAN LIGHTING SYSTEMS  | 23/06/14 |                   |       | ISSUE FOR TENDER | ⊙      | NEW LOW VOLTAGE ELECTRICAL POLE                  | ⊙           | NEW LOW VOLTAGE ELECTRICAL POLE                  | ⊙                                  | NEW LOW VOLTAGE ELECTRICAL POLE                  | ⊙  | NEW LOW VOLTAGE ELECTRICAL POLE                  | ⊙                               |
| EE-18  | GROUND FLOOR PLAN SMALL POWER, TELECOMMUNICATION, EMERGENCY LTG AND EXIT SIGN SYS.            | 23/06/14 |                   |       | ISSUE FOR TENDER | ⊙      | REVENUE METER                                    | ⊙           | REVENUE METER                                    | ⊙                                  | REVENUE METER                                    | ⊙  | REVENUE METER                                    | ⊙                               |
| EE-19  | 2nd FLOOR PLAN SMALL POWER, TELECOMMUNICATION, EMERGENCY LTG AND EXIT SIGN SYS.               | 23/06/14 |                   |       | ISSUE FOR TENDER | ⊙      | TRANSFORMER                                      | ⊙           | TRANSFORMER                                      | ⊙                                  | TRANSFORMER                                      | ⊙  | TRANSFORMER                                      | ⊙                               |
| EE-20  | 3rd FLOOR PLAN SMALL POWER, TELECOMMUNICATION, EMERGENCY LTG AND EXIT SIGN SYS.               | 23/06/14 |                   |       | ISSUE FOR TENDER | ⊙      | HAND HOLE AS PER S'S STANDARD                    | ⊙           | HAND HOLE AS PER S'S STANDARD                    | ⊙                                  | HAND HOLE AS PER S'S STANDARD                    | ⊙  | HAND HOLE AS PER S'S STANDARD                    | ⊙                               |
| EE-21  | 4th FLOOR PLAN SMALL POWER, TELECOMMUNICATION, EMERGENCY LTG AND EXIT SIGN SYS.               | 23/06/14 |                   |       | ISSUE FOR TENDER | ⊙      | UNDERGROUND TELEPHONE LINE                       | ⊙           | UNDERGROUND TELEPHONE LINE                       | ⊙                                  | UNDERGROUND TELEPHONE LINE                       | ⊙  | UNDERGROUND TELEPHONE LINE                       | ⊙                               |
| EE-22  | DECK FLOOR PLAN SMALL POWER, TELECOMMUNICATION, EMERGENCY LTG AND EXIT SIGN SYS.              | 23/06/14 |                   |       | ISSUE FOR TENDER | ⊙      | 20kV HIGH VOLTAGE LINE                           | ⊙           | 20kV HIGH VOLTAGE LINE                           | ⊙                                  | 20kV HIGH VOLTAGE LINE                           | ⊙  | 20kV HIGH VOLTAGE LINE                           | ⊙                               |
| EE-23  | LIFT MACHINE ROOM FLOOR PLAN SMALL POWER, TELECOMMUNICATION, EMERGENCY LTG AND EXIT SIGN SYS. | 23/06/14 |                   |       | ISSUE FOR TENDER | ⊙      | HV.G. + HIGH VOLTAGE GROUND BAR                  | ⊙           | HV.G. + HIGH VOLTAGE GROUND BAR                  | ⊙                                  | HV.G. + HIGH VOLTAGE GROUND BAR                  | ⊙  | HV.G. + HIGH VOLTAGE GROUND BAR                  | ⊙                               |
| EE-24  | GROUND FLOOR PLAN FIRE ALARM AND CCTV SYSTEMS   | 23/06/14 |                   |       | ISSUE FOR TENDER | ⊙      | LV.G. + LOW VOLTAGE GROUND BAR                   | ⊙           | LV.G. + LOW VOLTAGE GROUND BAR                   | ⊙                                  | LV.G. + LOW VOLTAGE GROUND BAR                   | ⊙  | LV.G. + LOW VOLTAGE GROUND BAR                   | ⊙                               |
| EE-25  | 2nd FLOOR PLAN FIRE ALARM SYSTEMS   | 23/06/14 |                   |       | ISSUE FOR TENDER | ⊙      | NG. + NEUTRAL GROUND BAR                         | ⊙           | NG. + NEUTRAL GROUND BAR                         | ⊙                                  | NG. + NEUTRAL GROUND BAR                         | ⊙  | NG. + NEUTRAL GROUND BAR                         | ⊙                               |
| EE-26  | 3rd FLOOR PLAN FIRE ALARM SYSTEMS   | 23/06/14 |                   |       | ISSUE FOR TENDER | ⊙      | EG. + EQUIPMENT GROUND BAR                       | ⊙           | EG. + EQUIPMENT GROUND BAR                       | ⊙                                  | EG. + EQUIPMENT GROUND BAR                       | ⊙  | EG. + EQUIPMENT GROUND BAR                       | ⊙                               |
| EE-27  | 4th FLOOR PLAN FIRE ALARM SYSTEMS   | 23/06/14 |                   |       | ISSUE FOR TENDER | ⊙      | EOG. + EQUALIZE GROUND BAR                       | ⊙           | EOG. + EQUALIZE GROUND BAR                       | ⊙                                  | EOG. + EQUALIZE GROUND BAR                       | ⊙  | EOG. + EQUALIZE GROUND BAR                       | ⊙                               |
| EE-28  | DECK FLOOR PLAN FIRE ALARM SYSTEMS  | 23/06/14 |                   |       | ISSUE FOR TENDER | ⊙      | + GROUND INSPECTION PIT                          | ⊙           | + GROUND INSPECTION PIT                          | ⊙                                  | + GROUND INSPECTION PIT                          | ⊙  | + GROUND INSPECTION PIT                          | ⊙                               |
| EE-29  | LIFT MACHINE ROOM FLOOR PLAN FIRE ALARM SYSTEMS   | 23/06/14 |                   |       | ISSUE FOR TENDER | ⊙      | + GROUND TEST BOX                                | ⊙           | + GROUND TEST BOX                                | ⊙                                  | + GROUND TEST BOX                                | ⊙  | + GROUND TEST BOX                                | ⊙                               |
| EE-30  | ROOF PLAN LIGHTNING AND EARTHING SYSTEMS  | 23/06/14 |                   |       | ISSUE FOR TENDER | ⊙      | + TELECOMMUNICATION SYSTEM GROUND BAR            | ⊙           | + TELECOMMUNICATION SYSTEM GROUND BAR            | ⊙                                  | + TELECOMMUNICATION SYSTEM GROUND BAR            | ⊙  | + TELECOMMUNICATION SYSTEM GROUND BAR            | ⊙                               |

*[Handwritten Signature]*

**แบบแสดงแนวท่อร้อยสายไฟฟ้าแรงสูงและระบบสื่อสาร**

SCALE

1:200

8

4

MH/TYPE A-3/1

NOTE1 : FOR HV.

- ① DIRECT BURIAL RTRC 2(2 x 5") FOR HV CABLE, 1 x 3" FOR HV.MONITORING SYSTEM
- ② CONCRETE ENCASE DUCTBANK RTRC 2(2 x 5") FOR HV CABLE, 1 x 3" FOR HV.MONITORING SYSTEM
- ③ 3X1C-240 MM2.XLPE RUN IN 125 MM2. RTRC CONDUIT

NOTE2 : FOR COMMUNICATION

- ③ DIRECT BURIAL DUCTBANK HDPE 3 x 2 1/2" FOR COMMUNICATION SYSTEM
  - ขอบเขตงานระบบสื่อสารข้อมูล กำหนดให้เดินท่อร้อยสายเปล่าเท่านั้น ส่วนสาย FIBER OPTIC ไม่รวมในขอบเขตงานนี้
- ④ CONCRETE ENCASE DUCTBANK HDPE 3 x 2 1/2" FOR COMMUNICATION SYSTEM

หมายเหตุ

- 1) งาน CONCRETE DUCTBANK ที่อยู่ใต้ถนนใหม่ SLOPE 1:200
- 2) งานท่อแรงสูงตั้งแต่เข้าอาคารใช้ท่อ EFLEX (CORRUGATED HARD POLYETHYLENE PIPE) และเผื่อสายไฟฟ้าความยาว 2 เมตร เผื่อการทुरुตของพื้นโครงสร้างกับระดับภายนอกอาคาร
- 3) งานท่อสายสื่อสารตั้งแต่เข้าอาคารใช้ท่อ EFLEX (CORRUGATED HARD POLYETHYLENE PIPE) เผื่อการทुरुตของพื้นโครงสร้างกับระดับภายนอกอาคาร
- 4) ที่นิวติบนบนแนวท่อใต้ดินทำ Warning Sign สำหรับแนวสายไฟฟ้าแรงสูงและสาย FIBER OPTIC ทุกๆ 10 เมตร

*Handwritten signature*

JOB No. 1302  
 PROJECT:

**อาคารปฏิบัติการรวม  
 คานวิทยาศาสตร์และเทคโนโลยี**

OWNER มหาวิทยาลัยเทคโนโลยีพระจอมเกล้า  
 พระนครเหนือ วิทยาเขตจตุจักร

LOCATION ถนนพหลโยธิน จ.นนทบุรี

DWG TITLE ELECTRICAL ROOM AND EARTHING SYSTEM

**ARCHITECTS**

นายชาติ อรรถวิบูลย์ 250.345  
 นายธีระ ธีรวิเศษ 250.0590  
 นายสมโภชน์ มหาทนต์ 250.12687  
 นายโรจน์ พงษ์วิบูลย์ 250.16537

**CIVIL ENGINEER**

บริษัท เอส ซี แอนด์โซลูชั่นส์ จำกัด  
 นายสุวิทย์ ชินทราวุธ 250.0233  
 นายสุวิทย์ ชินทราวุธ 250.0572  
 นายสุวิทย์ ชินทราวุธ 250.0268  
 นายธีระ ธีรวิเศษ 250.0590

**ELECTRICAL ENGINEER**

บริษัท ซี ยู แอนด์โซลูชั่นส์ จำกัด  
 นายสุวิทย์ ชินทราวุธ 250.0572  
 นายชาติ อรรถวิบูลย์ 250.345  
 นายธีระ ธีรวิเศษ 250.0590

**SANITARY ENGINEER**

บริษัท ซี ยู แอนด์โซลูชั่นส์ จำกัด  
 นายสุวิทย์ ชินทราวุธ 250.0572  
 นายชาติ อรรถวิบูลย์ 250.345

**MECHANICAL ENGINEER**

บริษัท ซี ยู แอนด์โซลูชั่นส์ จำกัด  
 นายสุวิทย์ ชินทราวุธ 250.0572  
 นายชาติ อรรถวิบูลย์ 250.345

**INTERIOR DESIGNER**

**LANDSCAPE DESIGNER**

DRAWN BY

CHECKED BY

REVISIONS

DATE

**GENERAL NOTES**


1. ALL DESIGN ARE PROPERTY OF AXIS ARCHITECTS CO., LTD. AND CAN NOT BE USED WITHOUT THEIR WRITTEN APPROVAL. UPON COMPLETION OF WORK, ALL DESIGNS, DRAWINGS, SKETCHES, SPECIFICATION AND OTHER DOCUMENTS ISSUED SHALL BE RETURNED TO AXIS ARCHITECTS CO., LTD.
2. FOR GENERAL CONTRACTING CONDITION SEE COVER SHEET
3. DO NOT MEASURE THE DRAWING WORK FROM FIGURE DIMENSIONS ONLY. ALSO ALL DIMENSIONS MUST BE CHECKED IN THE FIELD BY THE CONTRACTOR.
4. ALL DRAWING AND DESIGNED MUST NOT BE CHANGED WITHOUT PARTIES PERMISSION.

DRAWING SHEET No.

**EE-07**

FILE NAME

TOTAL DATE: JUNE 23, 2014

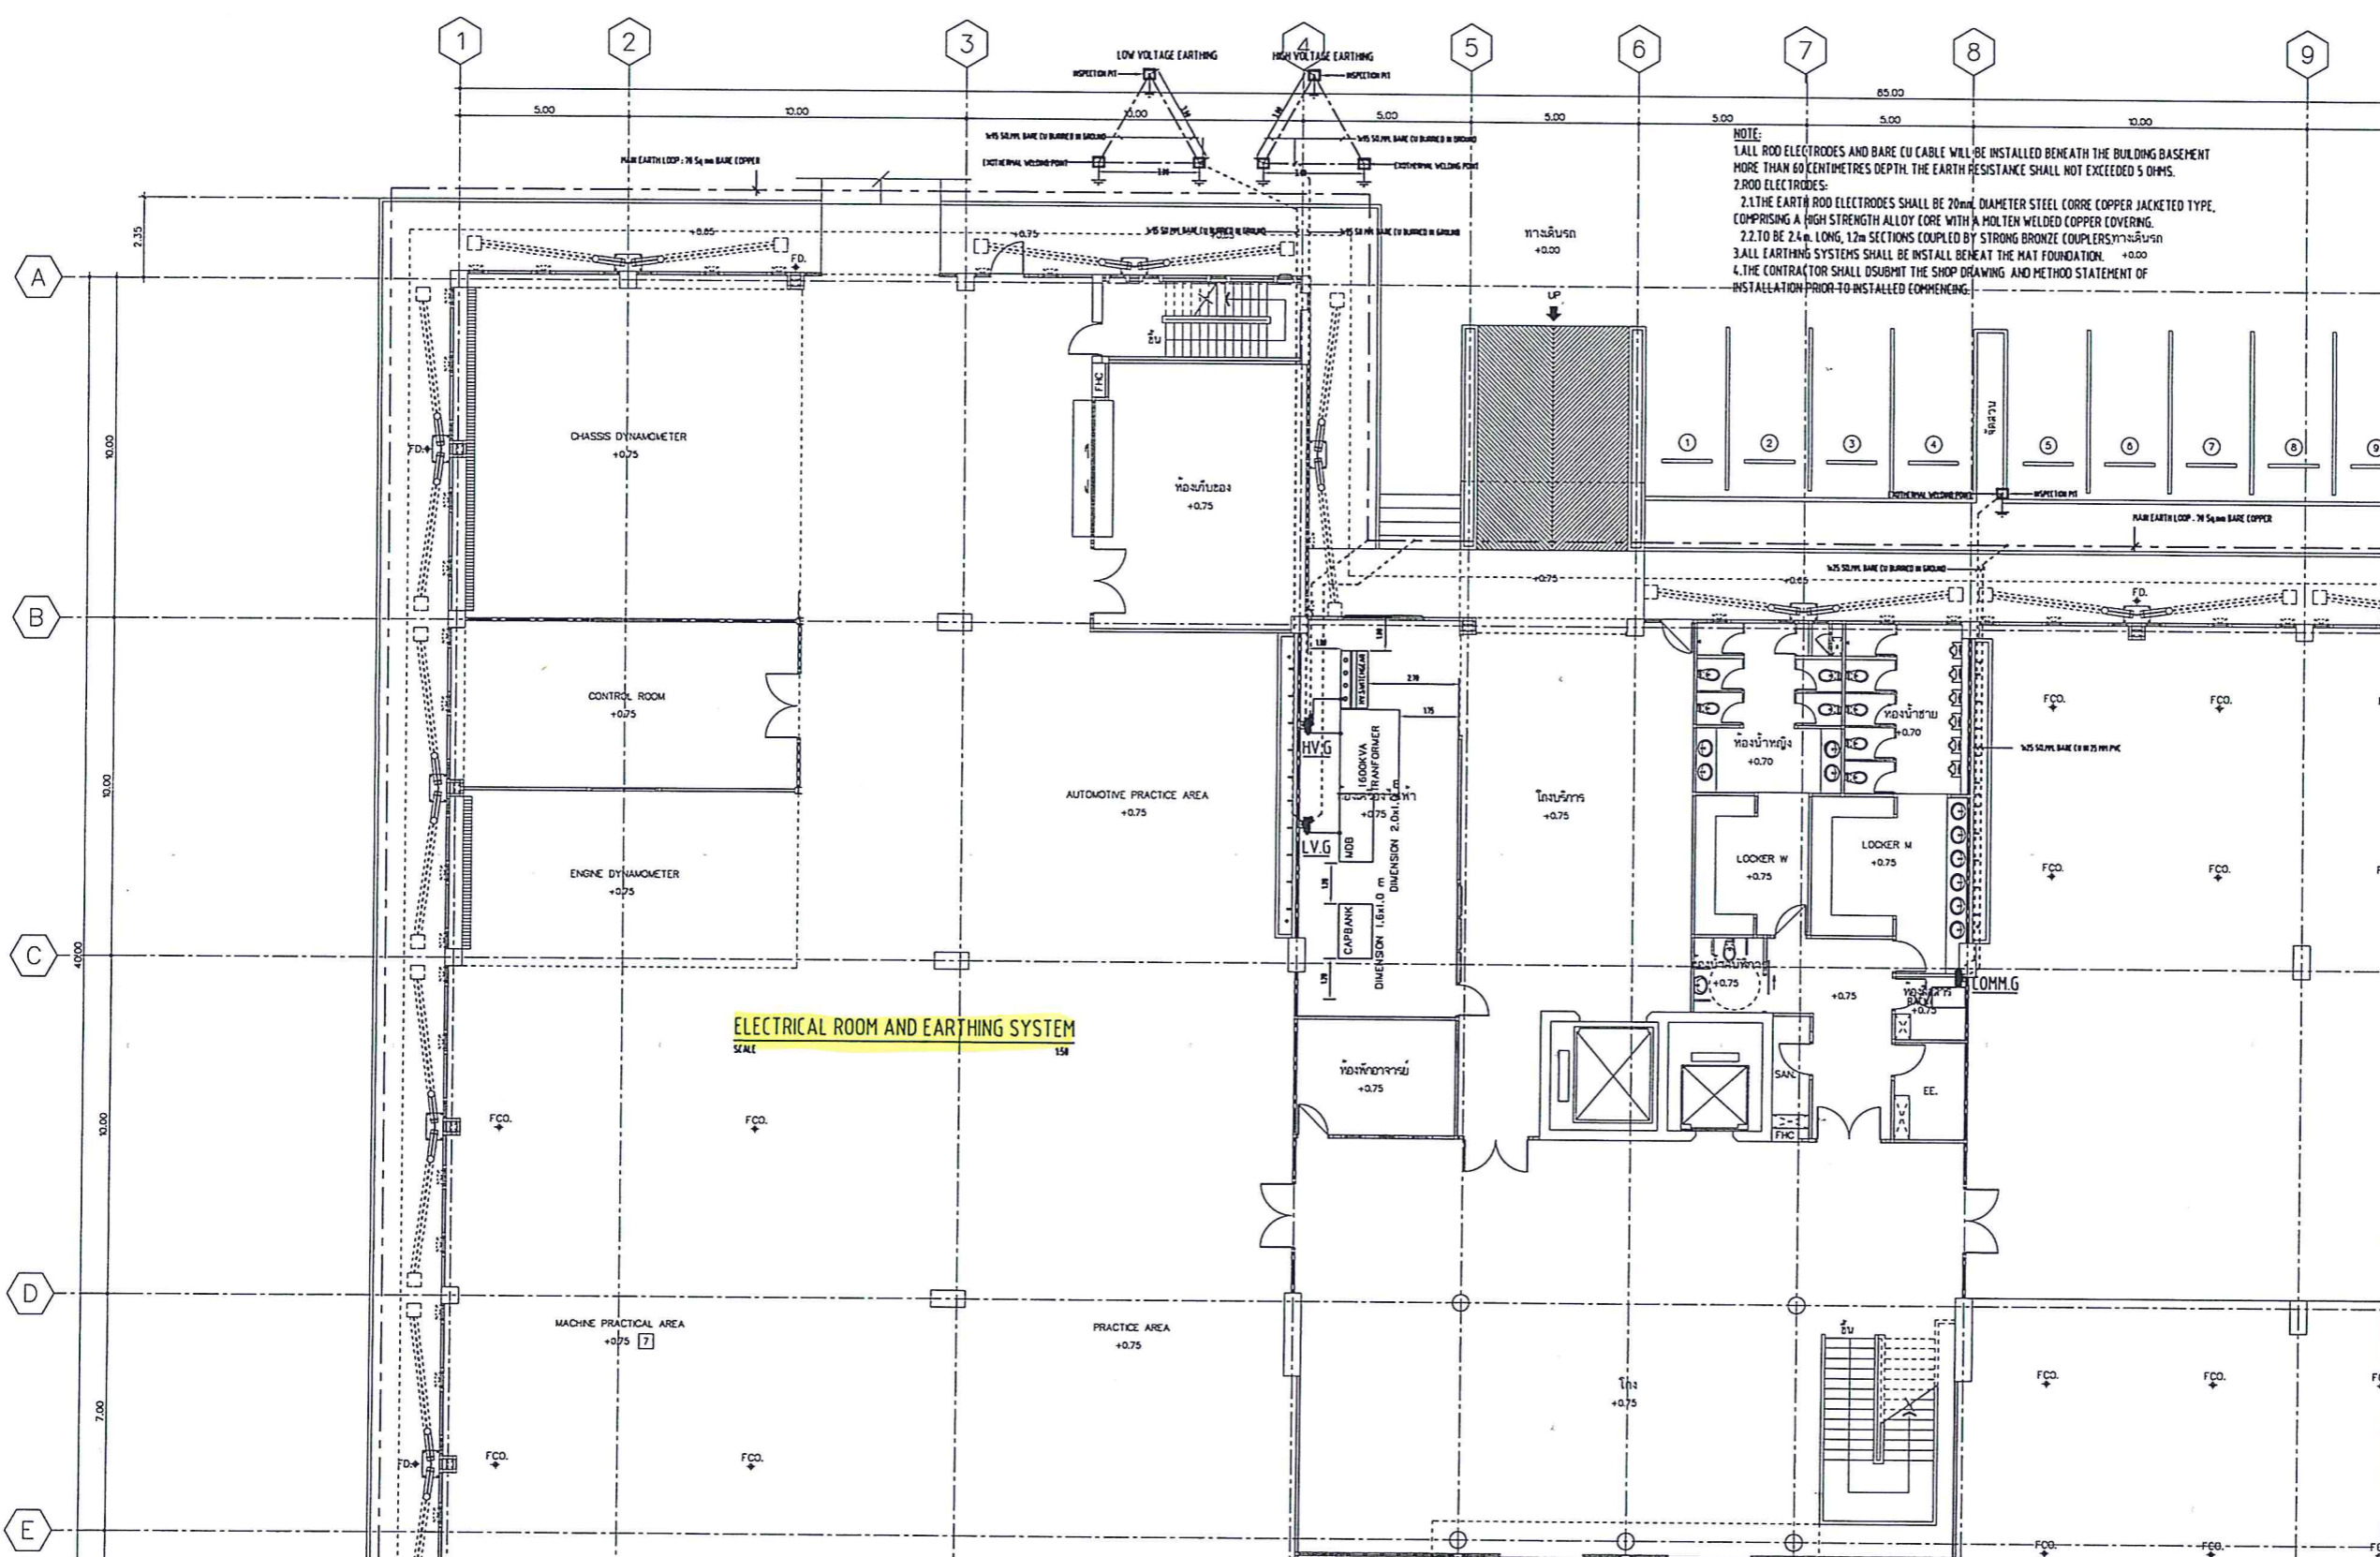

**NOTE:**  
 1. ALL ROD ELECTRODES AND BARE CU CABLE WILL BE INSTALLED BENEATH THE BUILDING BASEMENT MORE THAN 60 CENTIMETRES DEPTH. THE EARTH RESISTANCE SHALL NOT EXCEED 5 OHMS.  
 2. ROD ELECTRODES:  
 2.1. THE EARTH ROD ELECTRODES SHALL BE 20mm DIAMETER STEEL CORRE COPPER JACKETED TYPE, COMPRISING A HIGH STRENGTH ALLOY CORE WITH A MOLTEN WELDED COPPER COVERING.  
 2.2. TO BE 2.4m LONG, 12m SECTIONS COUPLED BY STRONG BRONZE COUPLERS.  
 3. ALL EARTHING SYSTEMS SHALL BE INSTALLED BENEATH THE MAT FOUNDATION.  
 4. THE CONTRACTOR SHALL SUBMIT THE SHOP DRAWING AND METHOD STATEMENT OF INSTALLATION PRIOR TO INSTALLED COMMENCING.

**ELECTRICAL ROOM AND EARTHING SYSTEM**  
 SCALE 1:50

*Handwritten signature*

JOB No. 1302

PROJECT:

**อาคารปฏิบัติการรวม**  
**คานวิทยาศาสตร์และเทคโนโลยี**

OWNER มหาวิทยาลัยเทคโนโลยีพระจอมเกล้า  
 พระนครเหนือ กรุงเทพมหานคร

LOCATION ถนนลาดพร้าว กรุงเทพฯ

DWG. TITLE: RISER DIAGRAM FOR LOW VOLTAGE DISTRIBUTION

ARCHITECTS

นายสงครักษ์ อารัมคณา วิศวกร 10023  
 นายปิยะ วิจิตรวัฒน วิศวกร 10590  
 นายสมโภชน์ มหาชูวงศ์ วิศวกร 12687  
 นายวิวัฒน์ พงษ์พิบูลย์ วิศวกร 11837

CIVIL ENGINEER

บริษัท เอ ซี เอส แอนด์โซล จำกัด  
 สถาปนิก จิตกริช 101023  
 นายสุวิทย์ จันทราช วิศวกร 28.9372  
 นายสมเกียรติ ยอดทองเงิน วิศวกร 28.9266  
 วิศวกรโยธา ชาญชัย 10145065

ELECTRICAL ENGINEER

บริษัท สยาม แลโซล จำกัด  
 นายสุวิทย์ สุวรรณผล วิศวกร 101422  
 นายสุวิทย์ ปิ่นประภากร วิศวกร 12210  
 นายทิว พงษ์ภา วิศวกร 31846

SANTARY ENGINEER

บริษัท สยาม แลโซล จำกัด  
 นายสุวิทย์ ปิ่นประภากร วิศวกร 12210  
 นายสุวิทย์ ปิ่นประภากร วิศวกร 12210

MECHANICAL ENGINEER

บริษัท สยาม แลโซล จำกัด  
 นายสุวิทย์ ปิ่นประภากร วิศวกร 12210  
 นายสมเกียรติ จิตกริช วิศวกร 101023

INTERIOR DESIGNER

LANDSCAPE DESIGNER

DRAWN BY  
 CHECKED BY  
 REVISIONS DATE


GENERAL NOTES

1. ALL DESIGN AND PROPERTY OF AXIS ARCHITECTS CO., LTD. AND CAN NOT BE USED WITHOUT THEIR WRITTEN APPROVAL. UPON COMPLETION OF WORK, ALL DESIGNS, DRAWINGS, SKETCHES, SPECIFICATION AND OTHER DOCUMENTS ISSUED SHALL BE RETURNED TO AXIS ARCHITECTS CO., LTD.
2. FOR GENERAL CONTRACTUAL CONDITION SEE COVER SHEET
3. DO NOT MEASURE THE DRAWING WORK FROM FLOOR DIMENSIONS DRAFT, ALSO ALL DIMENSIONS MUST BE CHECKED IN THE FIELD BY THE CONTRACTOR.
4. ALL DRAWING AND DESIGNED MUST NOT BE CHANGED WITHOUT PARTIES PERMISSION.

DRAWING SHEET No.

EE-08

FILE NAME  
 TOTAL DATE: JUNE 23, 2014

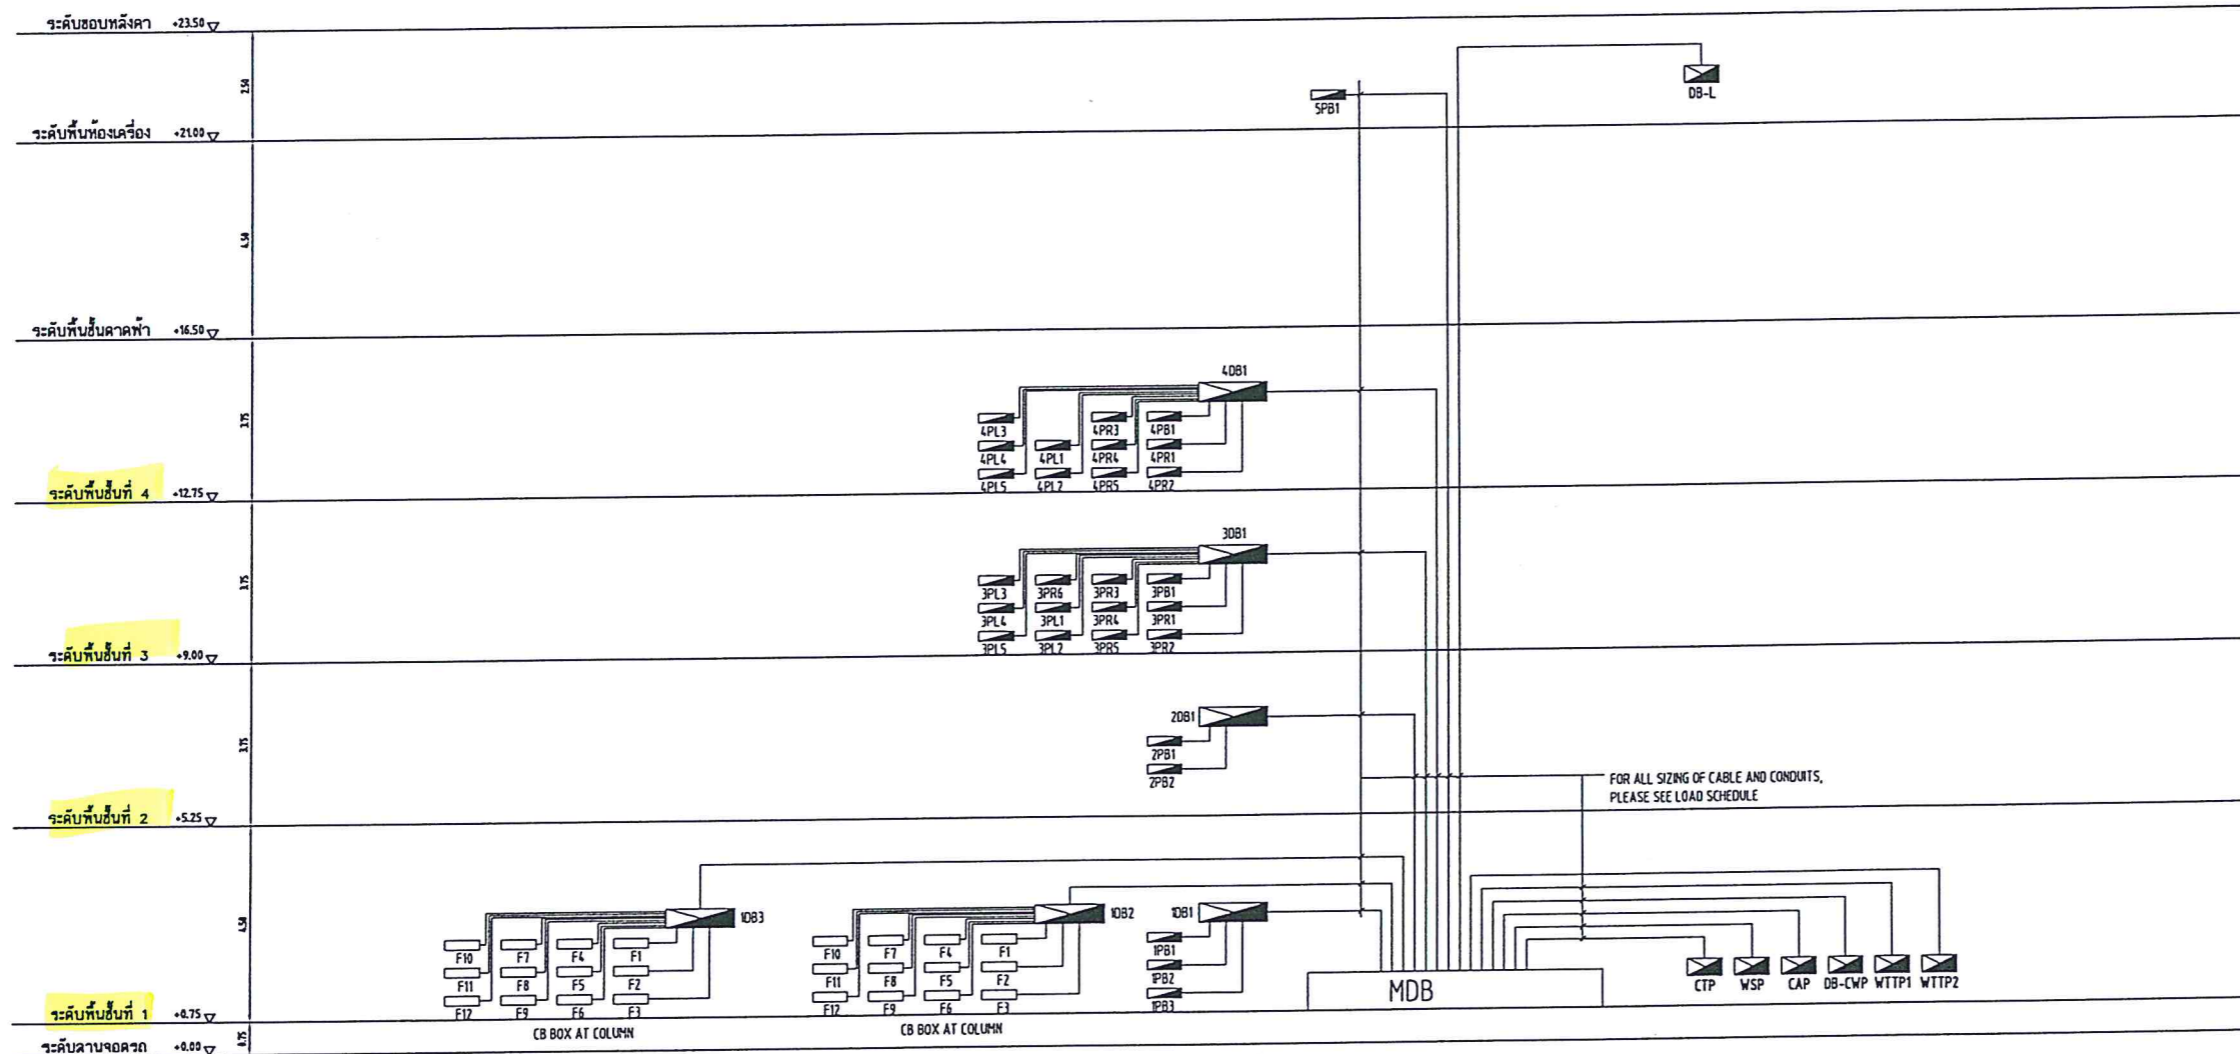

**LOW DISTRIBUTION RISER DIAGRAM**

*Handwritten signature*

**อาคารปฏิบัติการรวม  
 คำนวณวิทยาศาสตร์และเทคโนโลยี**

OWNER มหาวิทยาลัยเทคโนโลยีพระจอมเกล้าพระนครเหนือ วิทยาเขตระยอง  
 LOCATION ถนนพหลโยธิน จ.ระยอง  
 DWG. TITLE: วิศวกรรมการเดินสายและตู้

ARCHITECTS  
 นายสมศักดิ์ อรรถนิรันดร์ วิศวกร 365  
 นายนิยม อรรถนิรันดร์ วิศวกร 10390  
 นายสมโภชน์ มหาทนต์ วิศวกร 12887  
 นายวิโรจน์ พวงศิริชัย วิศวกร 11857

CIVIL ENGINEER  
 บริษัท เอส ซี แอส โอลิมปิก จำกัด  
 ศ.กฤษฎา จันทราสุข วิศวกร 10223  
 ศ.กฤษณี จันทราสุข แพทย์ 5372  
 เมศ.กนกนันต์ เมศ.กชณีน 52288  
 เมศ.ธิดา เมศ.ณิชา 45865

ELECTRICAL ENGINEER  
 บริษัท พิว แอส โอลิมปิก จำกัด  
 นายสุวิทย์ สุวรรณผล วิศวกร 429  
 นายชาติ ปิ่นประภากร วิศวกร 1251  
 นายทศพร ทองคำ วิศวกร 3164

SANITARY ENGINEER  
 บริษัท พิว แอส โอลิมปิก จำกัด  
 นายภูวณัฐ อธิเบญจรัตน์ วิศวกร 521  
 นายชวกรภัทร อธิเบญจรัตน์ วิศวกร 53081

MECHANICAL ENGINEER  
 บริษัท พิว แอส โอลิมปิก จำกัด  
 นายภูวณัฐ อธิเบญจรัตน์ วิศวกร 521  
 นายสมณัฐ จิตใจสิทธิ์ วิศวกร 2041


INTERIOR DESIGNER

LANDSCAPE DESIGNER

DRAWN BY:  
 CHECKED BY:  
 REVISIONS DATE

GENERAL NOTES  
 1. ALL DESIGN ARE PROPERTY OF AXIS ARCHITECTS CO., LTD. AND CAN NOT BE USED WITHOUT THEIR WRITER APPROVAL. UPON COMPLETION OF WORK, ALL DESIGN, DRAWINGS, SPECIFICATIONS AND OTHER DOCUMENTS ISSUED SHALL BE RETURNED TO AXIS ARCHITECTS CO., LTD.  
 2. FOR GENERAL CONTRACTUAL CONDITION SEE COVER SHEET  
 3. DO NOT MEASURE THIS DRAWING WORK FROM FIGURE DIMENSIONS ONLY, ALSO ALL DIMENSIONS MUST BE CHECKED IN THE FIELD BY THE CONTRACTOR.  
 4. ALL DRAWING AND DESIGN MUST NOT BE CHANGED WITHOUT WRITER PERMISSION.

DRAWING SHEET No.  
**EE-10**  
 FILE NAME  
 TOTAL: DATE: JUNE 23, 2014

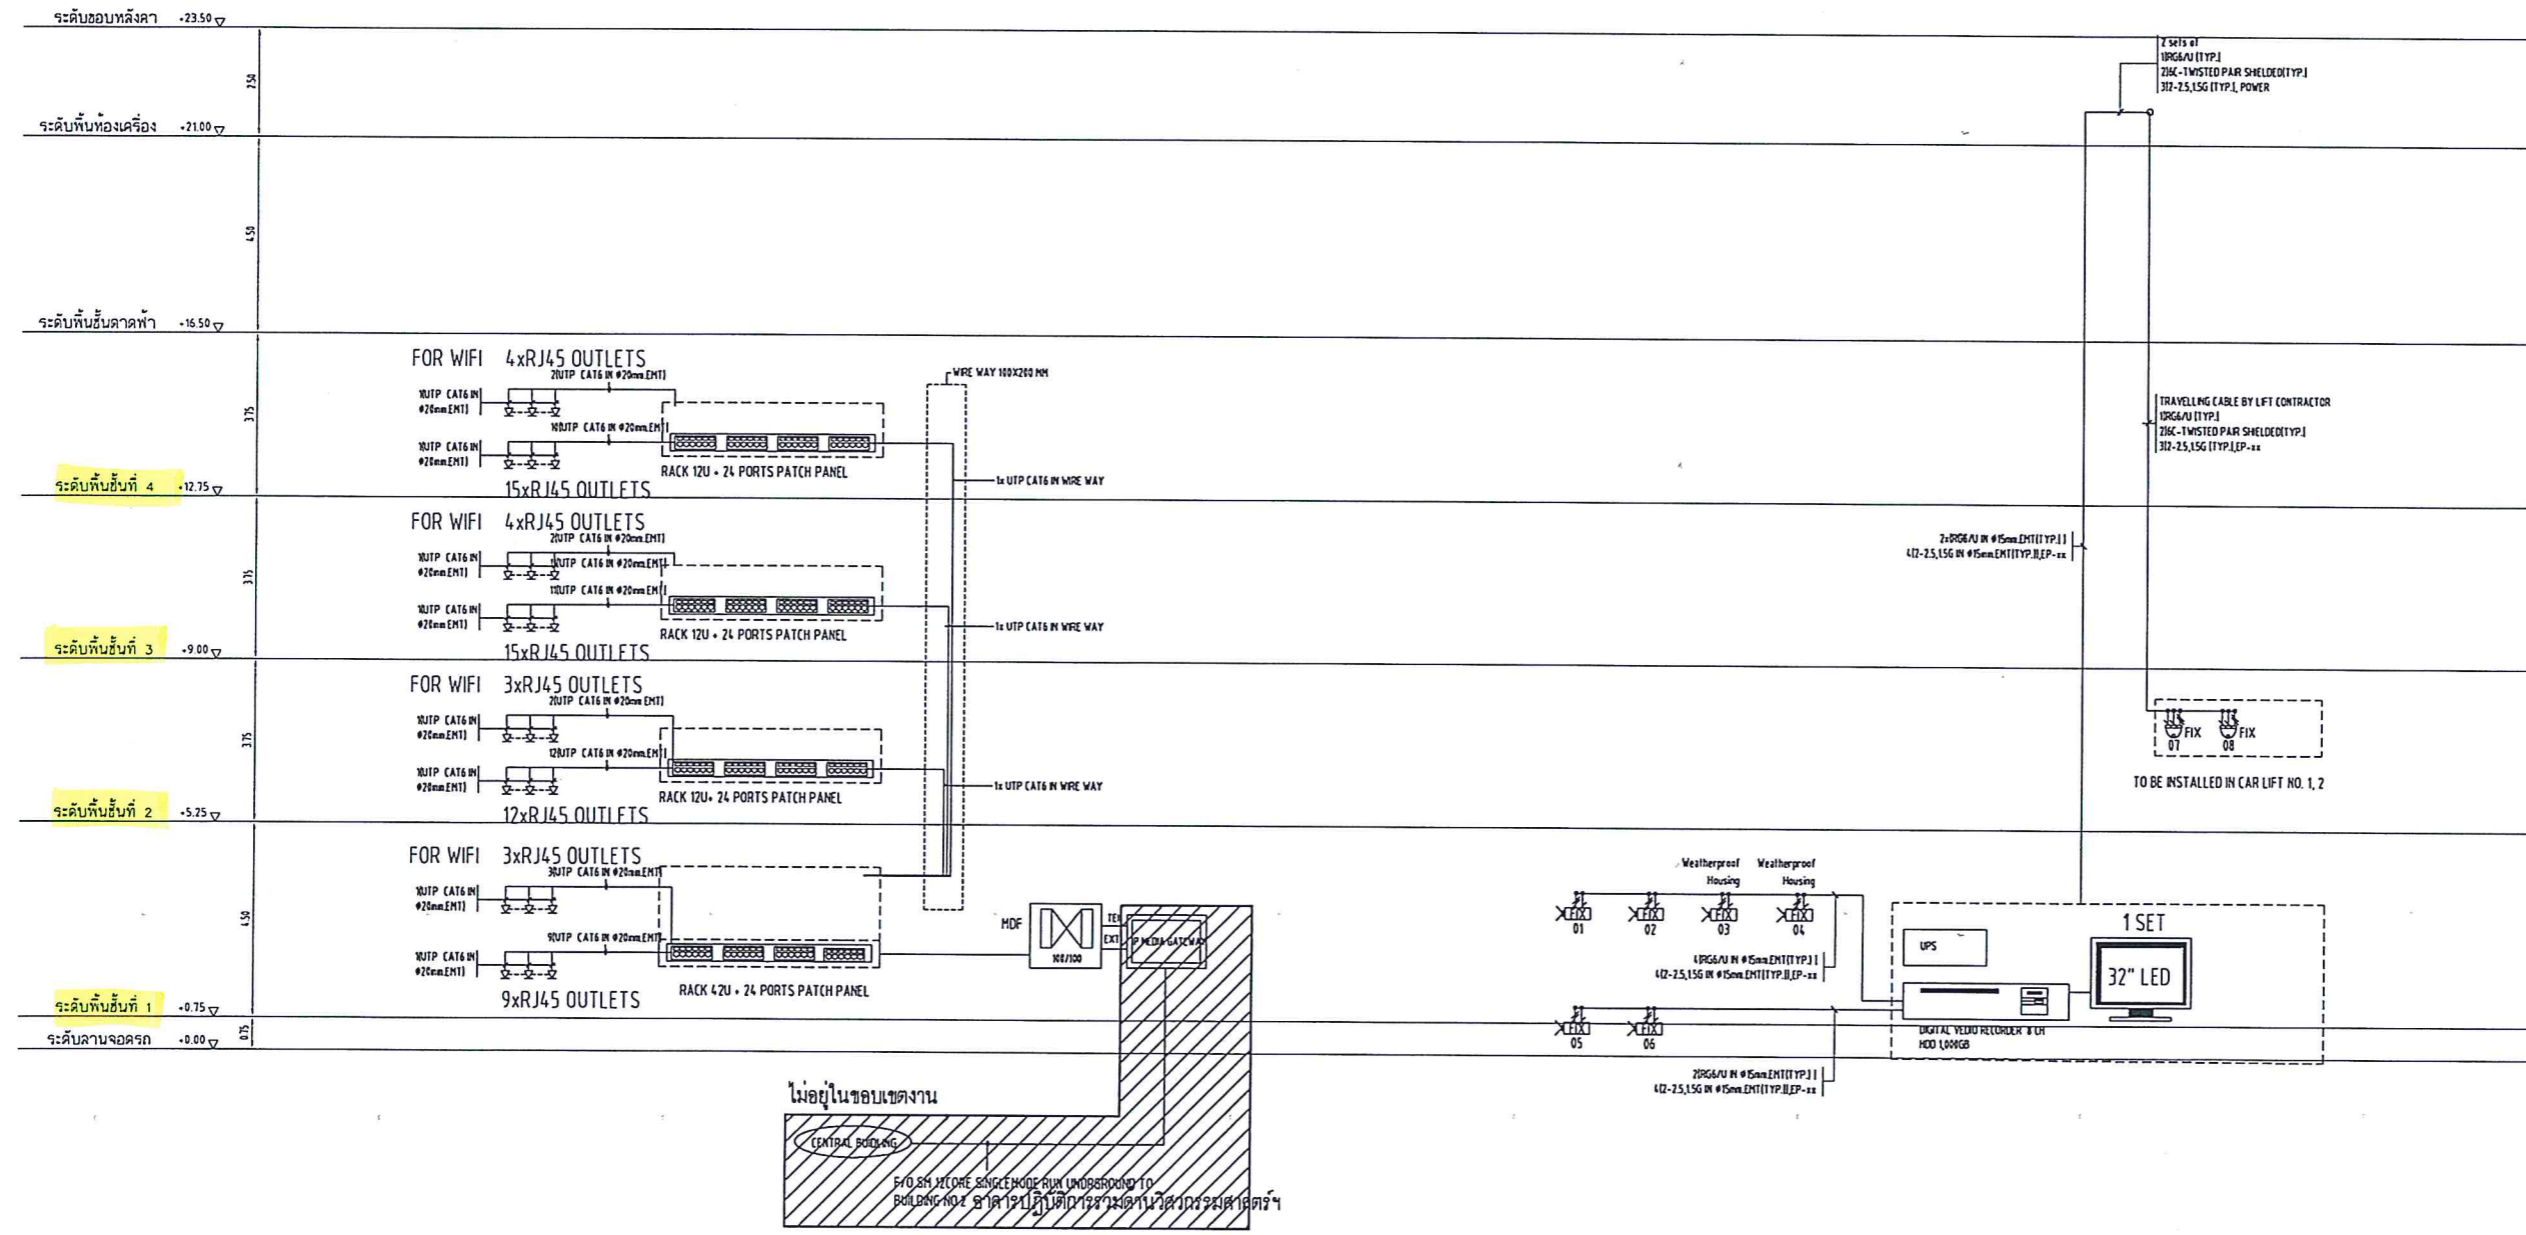

**IP PHONE & LAN RISER DIAGRAM**

**CCTV RISER DIAGRAM**

*[Handwritten signature]*

**อาคารปฏิบัติการรวม**  
**ด้านวิทยาศาสตร์และเทคโนโลยี**

**OWNER** มหาวิทยาลัยเทคโนโลยีพระจอมเกล้า  
 พระนครเหนือ วิทยาเขตระยอง  
**LOCATION** ถนนสาย ๖.ระยอง  
**DWG TITLE** PL. PLAN SMALL POWER, TELECOM, EM LTG. SYS.  
**ARCHITECTS**  
 นายชาติพันธุ์ อรรถนิจรุณ  
 นายปิยะ ธีระจตุรนต์  
 นายสมโภชน์ ภาวอนุกุล  
 นายวิโรจน์ พวงศิริบุญ

**CIVIL ENGINEER**  
 บริษัท เอ ซี เอส แอโรอิมอนด์ จำกัด  
 คุณภาพ จันทราวุธ  
 คุณวราวิจิตร จันทราวุธ  
 คุณกฤษณะ อดิชาติ  
 คุณชัชวาลย์ อดิชาติ

**ELECTRICAL ENGINEER**  
 บริษัท ศึกษ แอโรอิมอนด์ จำกัด  
 นายสุวิทย์ สุวรรณกุล  
 นายสุวิทย์ ธีระจตุรนต์  
 นายเกียรติ อดิชาติ

**SANITARY ENGINEER**  
 บริษัท ศึกษ แอโรอิมอนด์ จำกัด  
 นายสุวิทย์ สุวรรณกุล  
 นายสุวิทย์ ธีระจตุรนต์

**MECHANICAL ENGINEER**  
 บริษัท ศึกษ แอโรอิมอนด์ จำกัด  
 นายสุวิทย์ สุวรรณกุล  
 นายสุวิทย์ ธีระจตุรนต์

**INTERIOR DESIGNER**

**LANDSCAPE DESIGNER**


DRAWN BY  
 CHECKED BY  
 REVISIONS  
 DATE

**GENERAL NOTES**  
 1. ALL DESIGN ARE PROPERTY OF AXIS ARCHITECTS COMPANY LIMITED AND CAN NOT BE USED WITHOUT THEIR WRITTEN APPROVAL. UPON COMPLETION OF WORK, ALL DESIGNS, DRAWINGS, SKETCHES, SPECIFICATION AND OTHER DOCUMENTS ISSUED SHALL BE RETURNED TO AXIS ARCHITECTS COMPANY LIMITED.  
 2. FOR GENERAL CONTRACTUAL CONDITION SEE COVER SHEET.  
 3. DO NOT MEASURE THIS DRAWING WORK FROM FLOOR DIMENSIONS ONLY, ALSO ALL DIMENSIONS MUST BE CHECKED IN THE FIELD BY THE CONTRACTOR.  
 4. ALL DRAWING AND DESIGN MUST NOT BE CHANGED WITHOUT THE CONTRACTOR'S PERMISSION.

DRAWING SHEET No.

**EE-18**

FILE NAME

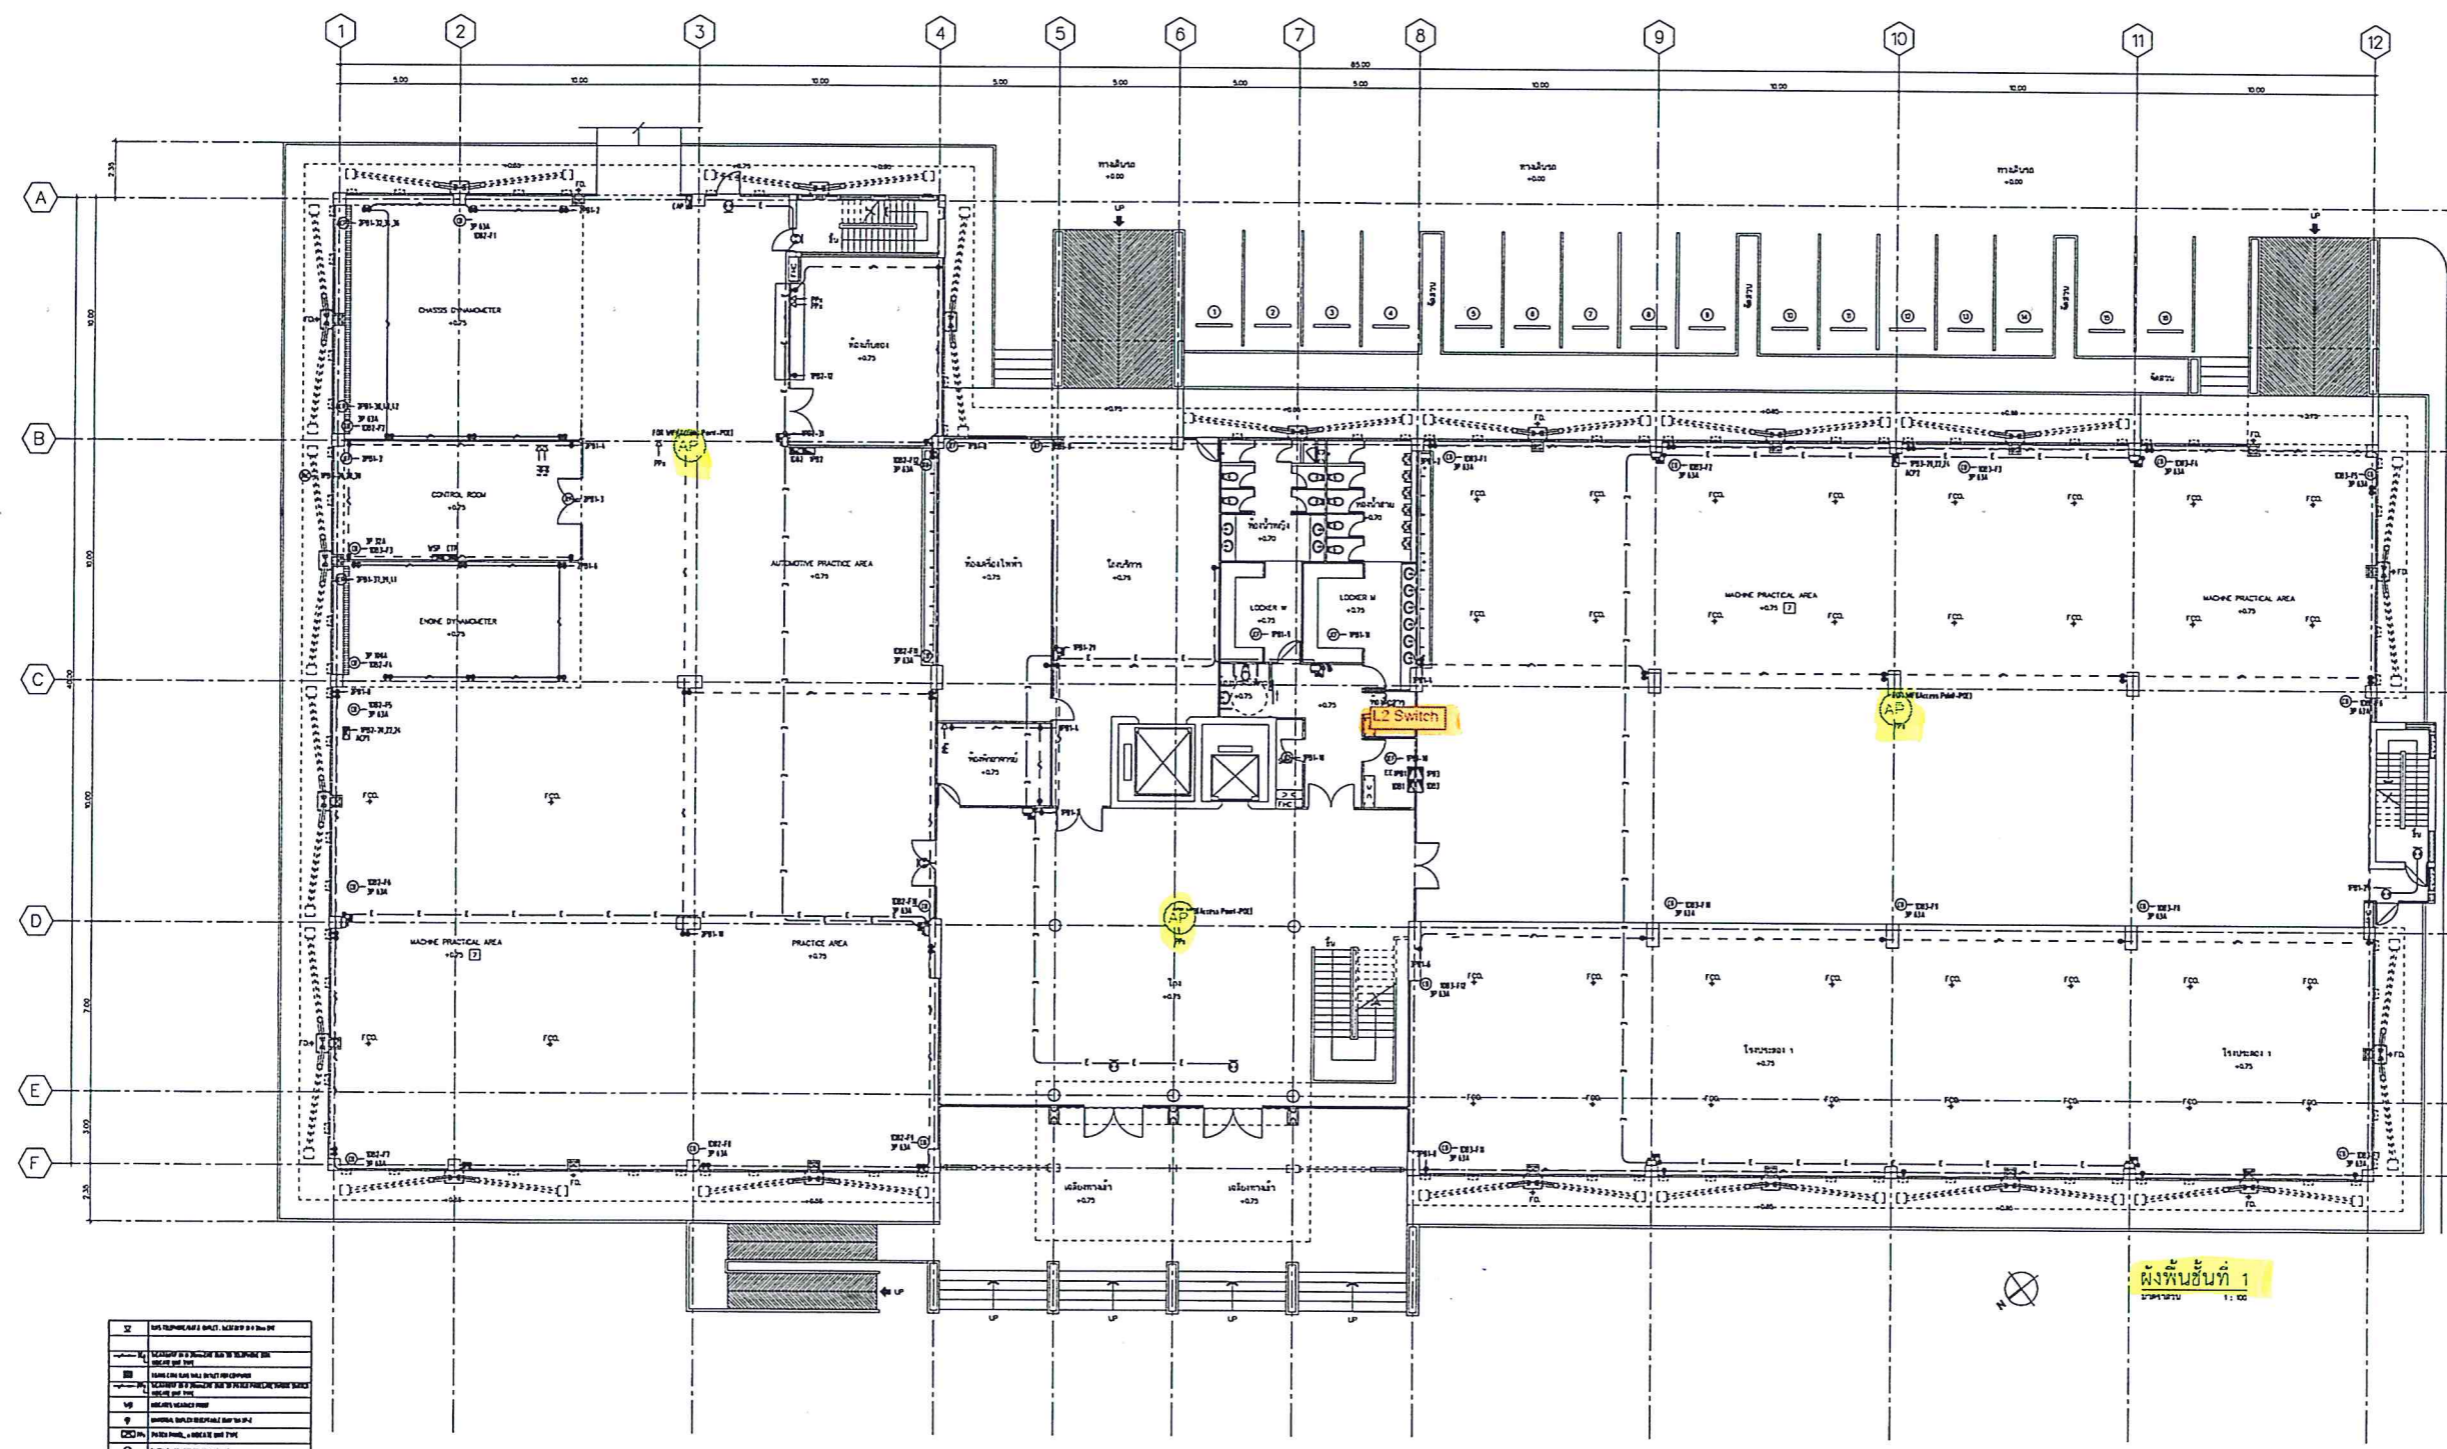

| SYMBOL   | DESCRIPTION                       |
|----------|-----------------------------------|
| (Symbol) | SEE LAMP SYMBOLS AND WIRE SYMBOLS |
| (Symbol) | SEE LIGHTING SYMBOLS              |
| (Symbol) | SEE LIGHTING SYMBOLS              |
**GROUND FLOOR PLAN SMALL POWER, TELECOMMUNICATION, EM LTG. AND EXIT SIGN SYS.**  
 SCALE

*[Handwritten signature]*

**อาคารปฏิบัติการรวม  
 คณะวิทยาศาสตร์และเทคโนโลยี**

OWNER มหาวิทยาลัยเทคโนโลยีพระจอมเกล้าพระนครเหนือ วิทยาเขตระยอง

LOCATION ถนนพหลโยธิน จ.ระยอง  
 DWG. TITLE: 2nd FL. PLAN SMALL POWER, TELECOMM. SYS.

ARCHITECTS  
 นายสมศักดิ์ อรรถนิษฐกุล วิศวกร 365  
 นายปิ่น ธีรรัตน์สมบัติ วิศวกร 10590  
 นายสมโภชน์ มหาทนต์ วิศวกร 12687  
 นายไพฑูริย์ พงษ์พิชัย วิศวกร 16537

CIVIL ENGINEER  
 บริษัท เอ ซี เอส แอโรอิมอนด์ จำกัด  
 ศ.กาญจนา ชัยทราวุธ วิศวกร 10223  
 ศ.กฤษณี ชัยทราวุธ วิศวกร 9572  
 นายอภิรักษ์ อรรถนิษฐ์ วิศวกร 9268  
 ศ.วิไลโรจน์ ธีรรัตน์สมบัติ วิศวกร 45685

ELECTRICAL ENGINEER  
 บริษัท สยาม แอโรอิมอนด์ จำกัด  
 นายดำรง สุวรรณเขต วิศวกร 429  
 นายชาติ ชัยประภากร วิศวกร 12530  
 นายทวี พงษ์พิชัย วิศวกร 1646

SANITARY ENGINEER  
 บริษัท สยาม แอโรอิมอนด์ จำกัด  
 นายภูวกร อธิเบญจกุล วิศวกร 521  
 นายสุภากร อธิเบญจกุล วิศวกร 521

MECHANICAL ENGINEER  
 บริษัท สยาม แอโรอิมอนด์ จำกัด  
 นายภูวกร อธิเบญจกุล วิศวกร 521  
 นายสมณัฐ จังโกรสิทธิ์ วิศวกร 2041

INTERIOR DESIGNER

LANDSCAPE DESIGNER

DRAWN BY

CHECKED BY

REVISIONS DATE

GENERAL NOTES



1. ALL DESIGN ARE PROPERTY OF AXIS ARCHITECTS CO., LTD. AND CAN NOT BE USED WITHOUT THEIR WRITTEN APPROVAL UPON COMPLETION OF WORK. ALL DESIGNS, DRAWINGS, SKETCHES, SPECIFICATION AND OTHER DOCUMENTS ISSUED SHALL BE RETURNED TO AXIS ARCHITECTS CO., LTD.
2. FOR GENERAL CONTRACTUAL CONDITION SEE COVER SHEET
3. DO NOT MEASURE THIS DRAWING WORK FROM FIGURE DIMENSIONS ONLY. ALSO ALL DIMENSIONS MUST BE CHECKED IN THE FIELD BY THE CONTRACTOR.
4. ALL DRAWING AND DESIGNED MUST NOT BE CHANGED WITHOUT PARTIES PERMISSION.

DRAWING SHEET No.

**EE-19**

FILE NAME

TOTAL DATE

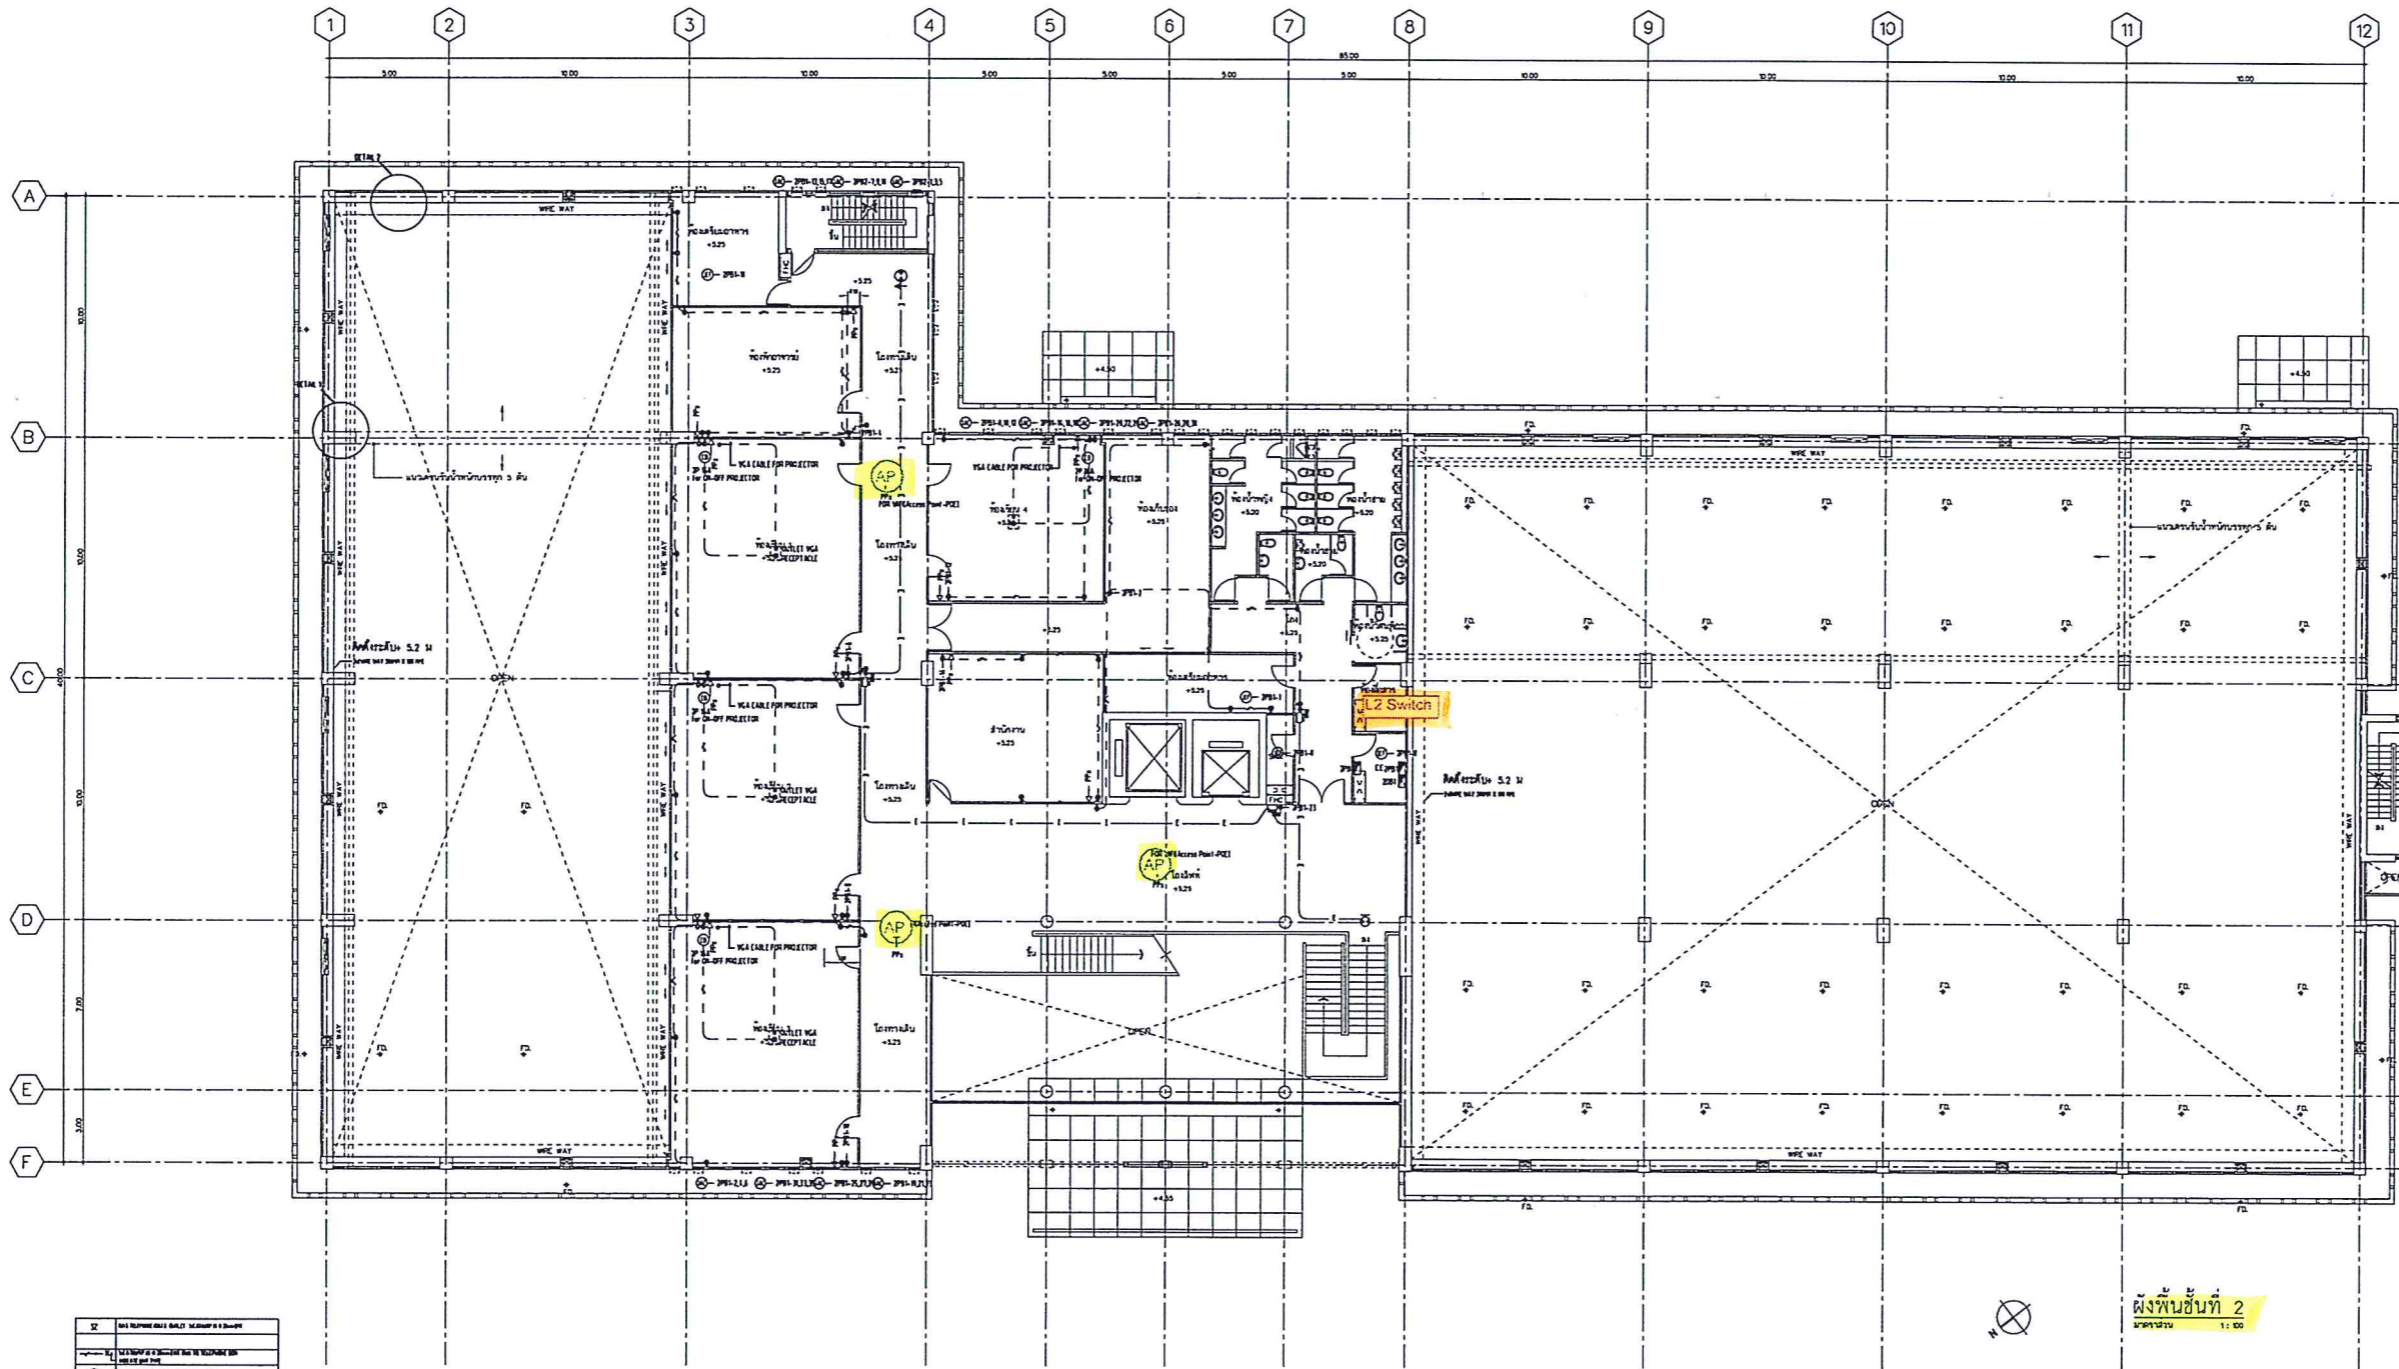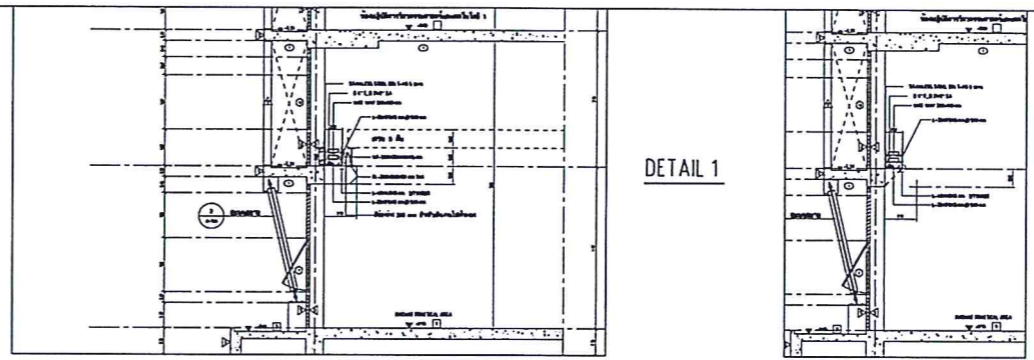

| SYMBOL                  | DESCRIPTION  |
|-------------------------|--|
| ⊕                       | 220V AC POWER POINT (20A)                                      |
| ⊖                       | 220V AC POWER POINT (10A)                                      |
| ⊕⊖                      | 220V AC POWER POINT (10A) WITH SWITCH                          |
| ⊕⊖⊕                     | 220V AC POWER POINT (10A) WITH SWITCH AND RECEPTACLE           |
| ⊕⊖⊕⊕                    | 220V AC POWER POINT (10A) WITH SWITCH AND RECEPTACLE (TYPE 1)  |
| ⊕⊖⊕⊕⊕                   | 220V AC POWER POINT (10A) WITH SWITCH AND RECEPTACLE (TYPE 2)  |
| ⊕⊖⊕⊕⊕⊕                  | 220V AC POWER POINT (10A) WITH SWITCH AND RECEPTACLE (TYPE 3)  |
| ⊕⊖⊕⊕⊕⊕⊕                 | 220V AC POWER POINT (10A) WITH SWITCH AND RECEPTACLE (TYPE 4)  |
| ⊕⊖⊕⊕⊕⊕⊕⊕                | 220V AC POWER POINT (10A) WITH SWITCH AND RECEPTACLE (TYPE 5)  |
| ⊕⊖⊕⊕⊕⊕⊕⊕⊕               | 220V AC POWER POINT (10A) WITH SWITCH AND RECEPTACLE (TYPE 6)  |
| ⊕⊖⊕⊕⊕⊕⊕⊕⊕⊕              | 220V AC POWER POINT (10A) WITH SWITCH AND RECEPTACLE (TYPE 7)  |
| ⊕⊖⊕⊕⊕⊕⊕⊕⊕⊕⊕             | 220V AC POWER POINT (10A) WITH SWITCH AND RECEPTACLE (TYPE 8)  |
| ⊕⊖⊕⊕⊕⊕⊕⊕⊕⊕⊕⊕            | 220V AC POWER POINT (10A) WITH SWITCH AND RECEPTACLE (TYPE 9)  |
| ⊕⊖⊕⊕⊕⊕⊕⊕⊕⊕⊕⊕⊕           | 220V AC POWER POINT (10A) WITH SWITCH AND RECEPTACLE (TYPE 10) |
| ⊕⊖⊕⊕⊕⊕⊕⊕⊕⊕⊕⊕⊕⊕          | 220V AC POWER POINT (10A) WITH SWITCH AND RECEPTACLE (TYPE 11) |
| ⊕⊖⊕⊕⊕⊕⊕⊕⊕⊕⊕⊕⊕⊕⊕         | 220V AC POWER POINT (10A) WITH SWITCH AND RECEPTACLE (TYPE 12) |
| ⊕⊖⊕⊕⊕⊕⊕⊕⊕⊕⊕⊕⊕⊕⊕⊕        | 220V AC POWER POINT (10A) WITH SWITCH AND RECEPTACLE (TYPE 13) |
| ⊕⊖⊕⊕⊕⊕⊕⊕⊕⊕⊕⊕⊕⊕⊕⊕⊕       | 220V AC POWER POINT (10A) WITH SWITCH AND RECEPTACLE (TYPE 14) |
| ⊕⊖⊕⊕⊕⊕⊕⊕⊕⊕⊕⊕⊕⊕⊕⊕⊕⊕      | 220V AC POWER POINT (10A) WITH SWITCH AND RECEPTACLE (TYPE 15) |
| ⊕⊖⊕⊕⊕⊕⊕⊕⊕⊕⊕⊕⊕⊕⊕⊕⊕⊕⊕     | 220V AC POWER POINT (10A) WITH SWITCH AND RECEPTACLE (TYPE 16) |
| ⊕⊖⊕⊕⊕⊕⊕⊕⊕⊕⊕⊕⊕⊕⊕⊕⊕⊕⊕⊕    | 220V AC POWER POINT (10A) WITH SWITCH AND RECEPTACLE (TYPE 17) |
| ⊕⊖⊕⊕⊕⊕⊕⊕⊕⊕⊕⊕⊕⊕⊕⊕⊕⊕⊕⊕⊕   | 220V AC POWER POINT (10A) WITH SWITCH AND RECEPTACLE (TYPE 18) |
| ⊕⊖⊕⊕⊕⊕⊕⊕⊕⊕⊕⊕⊕⊕⊕⊕⊕⊕⊕⊕⊕⊕  | 220V AC POWER POINT (10A) WITH SWITCH AND RECEPTACLE (TYPE 19) |
| ⊕⊖⊕⊕⊕⊕⊕⊕⊕⊕⊕⊕⊕⊕⊕⊕⊕⊕⊕⊕⊕⊕⊕ | 220V AC POWER POINT (10A) WITH SWITCH AND RECEPTACLE (TYPE 20) |

**2nd FLOOR PLAN SMALL POWER, TELECOMMUNICATION, EM LTG. AND EXIT SIGN SYS.**  
 SCALE 1:50

*[Handwritten signature]*



JOB No. 1302

PROJECT:

**อาคารปฏิบัติการรวม  
 คานวิทยาศาสตร์และเทคโนโลยี**

OWNER มหาวิทยาลัยเทคโนโลยีพระจอมเกล้า  
 พระนครเหนือ กรุงเทพมหานคร

LOCATION ถนนลาดพร้าว กรุงเทพมหานคร

DWG TITLE: 3rd FL. PLAN SMALL POWER, TELECOM. SYS.

**ARCHITECTS**

นายอดิศักดิ์ อรรถนิตยกุล วิศวกร 305  
 นายปิยะ ธีรรัตน์ วิศวกร 10590  
 นายสมโภช ภาวบุตร วิศวกร 12687  
 นายโจดม พงษ์สิริ วิศวกร 11637

**CIVIL ENGINEER**

บริษัท เอ ซี ซี แอสโซซิเอตส์ จำกัด  
 23/1 ซอยสุขุมวิท 11 กรุงเทพมหานคร 10110  
 นายสุวิทย์ ธีรรัตน์ วิศวกร 10233  
 นายอภิรักษ์ ธีรรัตน์ วิศวกร 10233  
 นายอภิรักษ์ ธีรรัตน์ วิศวกร 10233  
 นายอภิรักษ์ ธีรรัตน์ วิศวกร 10233

**ELECTRICAL ENGINEER**

บริษัท ซีอีเอ็ม ไอที จำกัด  
 111 ซอยสุขุมวิท 11 กรุงเทพมหานคร 10110  
 นายสุวิทย์ ธีรรัตน์ วิศวกร 10233  
 นายอภิรักษ์ ธีรรัตน์ วิศวกร 10233  
 นายอภิรักษ์ ธีรรัตน์ วิศวกร 10233

**SANITARY ENGINEER**

บริษัท ซีอีเอ็ม ไอที จำกัด  
 111 ซอยสุขุมวิท 11 กรุงเทพมหานคร 10110  
 นายสุวิทย์ ธีรรัตน์ วิศวกร 10233  
 นายอภิรักษ์ ธีรรัตน์ วิศวกร 10233

**MECHANICAL ENGINEER**

บริษัท ซีอีเอ็ม ไอที จำกัด  
 111 ซอยสุขุมวิท 11 กรุงเทพมหานคร 10110  
 นายสุวิทย์ ธีรรัตน์ วิศวกร 10233  
 นายอภิรักษ์ ธีรรัตน์ วิศวกร 10233

**INTERIOR DESIGNER**

**LANDSCAPE DESIGNER**

DRAWN BY:

CHECKED BY:

REVISIONS

DATE

**GENERAL NOTES**


1. ALL DESIGN ARE PROPERTY OF AXIS ARCHITECTS CO., LTD. AND CAN NOT BE USED WITHOUT THEIR WRITTEN APPROVAL. UPON COMPLETION OF WORK, ALL DESIGNS, DRAWINGS, SKETCHES, SPECIFICATION AND OTHER DOCUMENTS ISSUED SHALL BE RETURNED TO AXIS ARCHITECTS CO., LTD.
2. FOR GENERAL CONTRACTUAL CONDITION SEE COVER SHEET.
3. DO NOT MEASURE THIS DRAWING WORK FROM FIGURE DIMENSIONS ONLY. ALSO ALL DIMENSIONS MUST BE CHECKED IN THE FIELD BY THE CONTRACTOR.
4. ALL DRAWING AND DESIGN MUST NOT BE CHANGED WITHOUT THEIR PERMISSION.

DRAWING SHEET No.

**EE-20**

FILE NAME

TOTAL

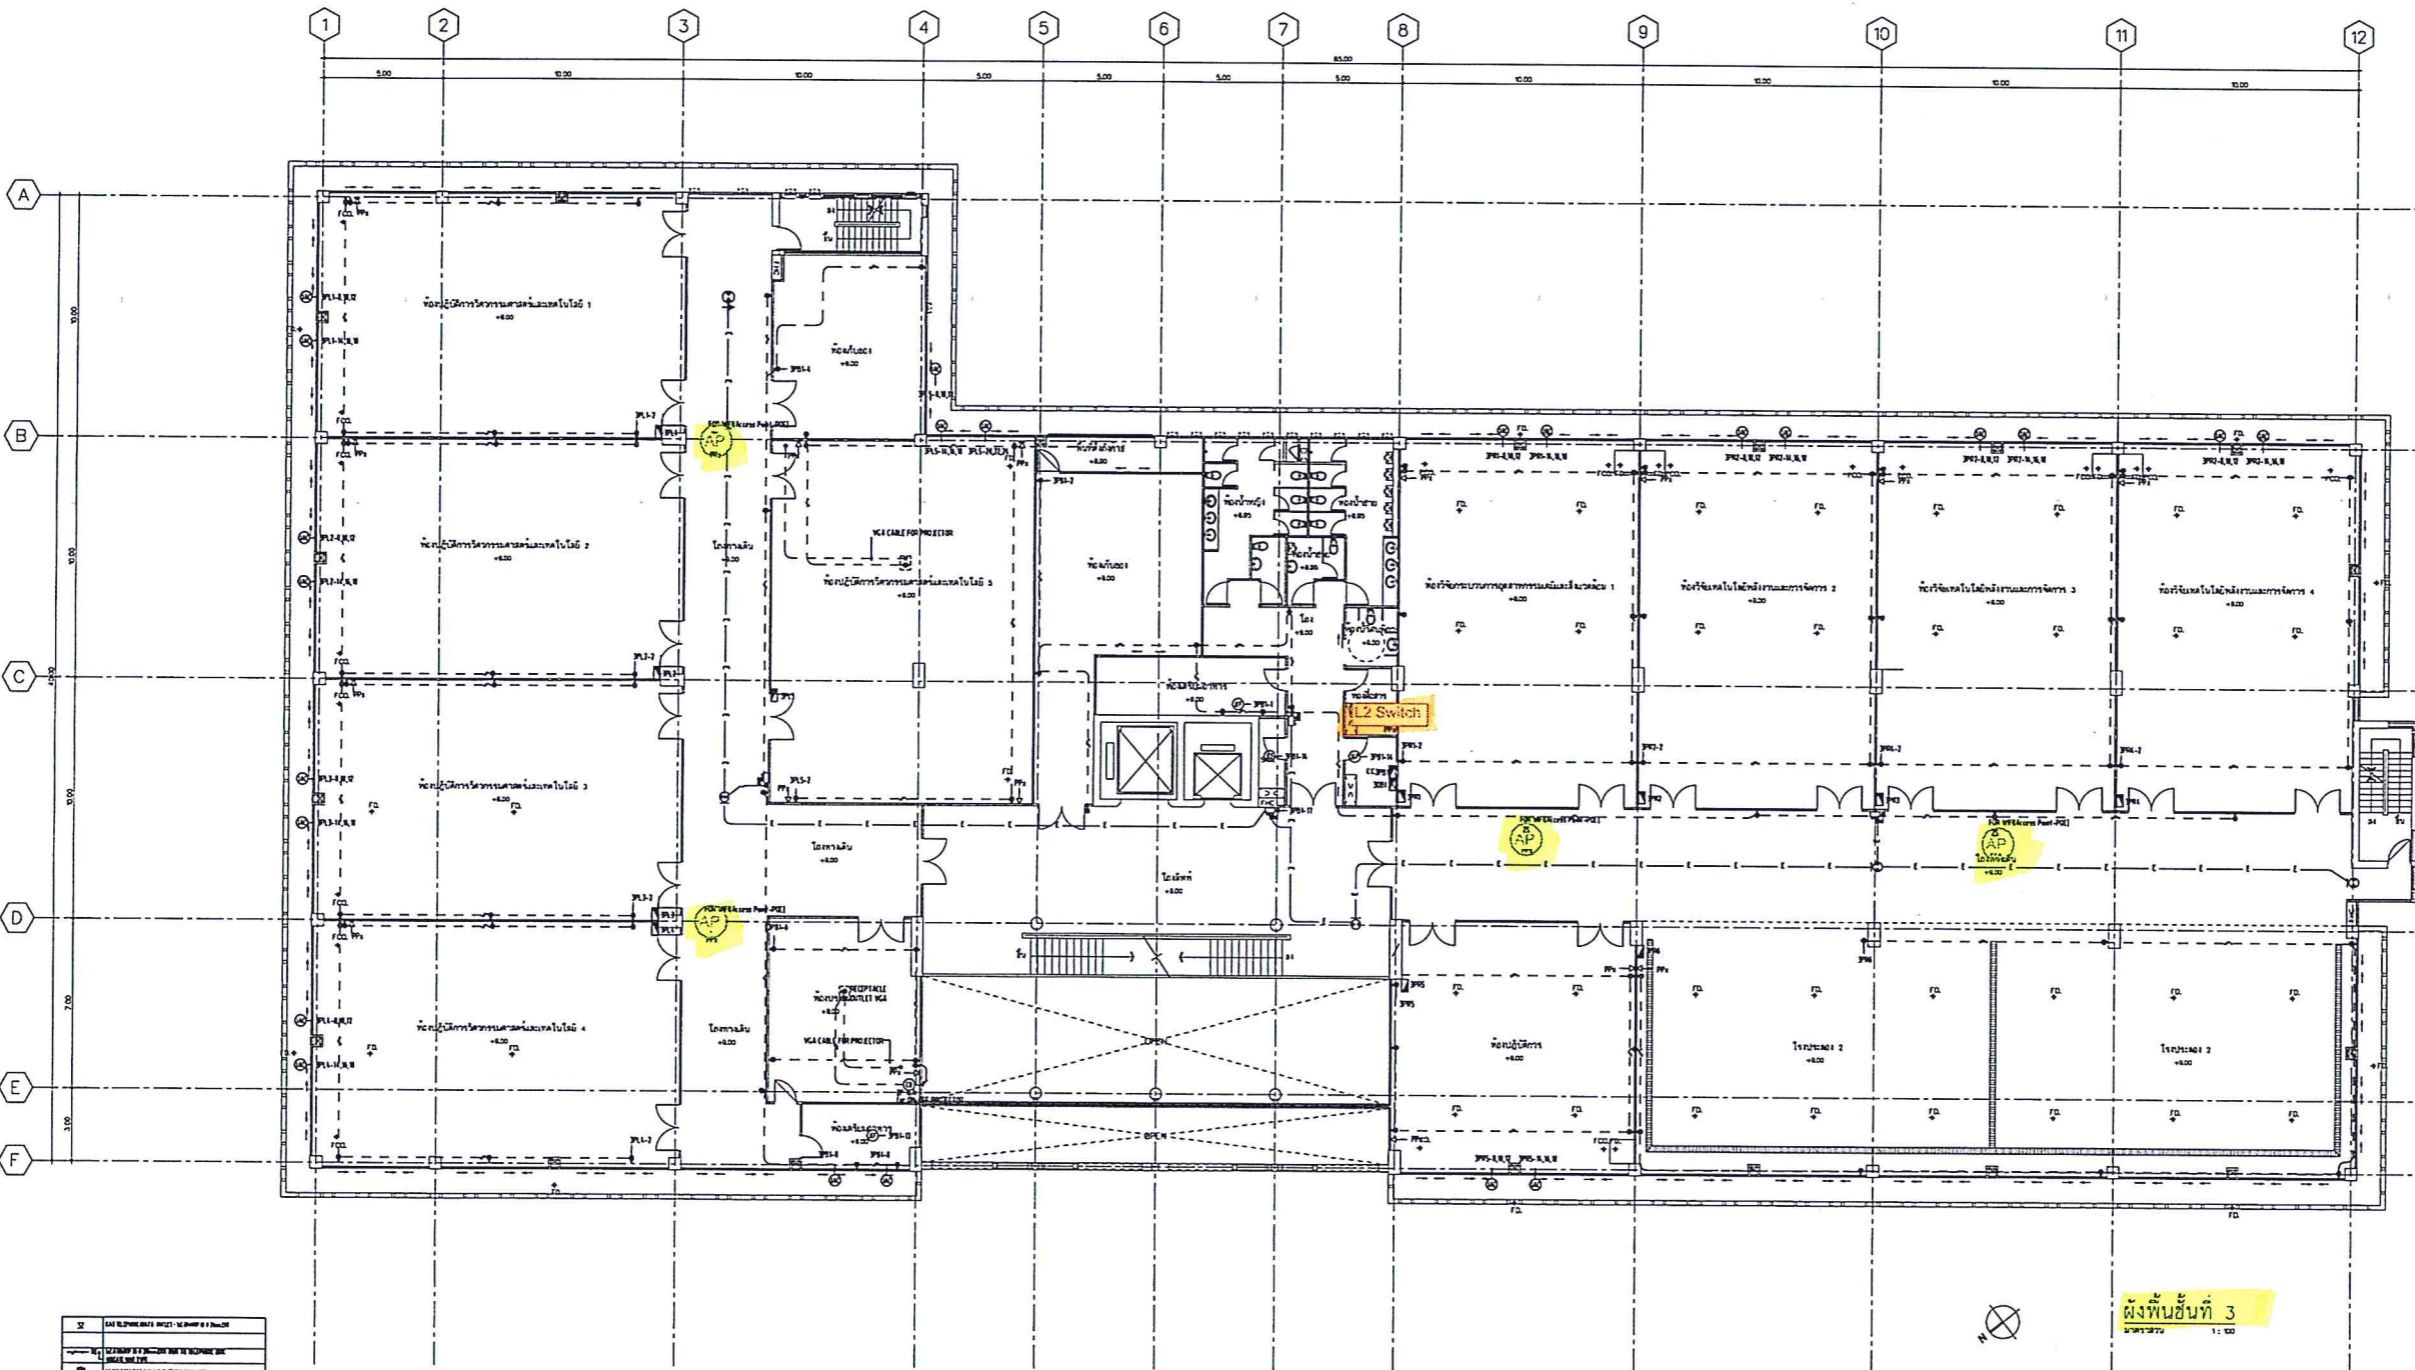

| SYMBOL              | DESCRIPTION              |
|---------------------|--------------------------|
| (Circle with dot)   | OUTLET, RECEPTACLE       |
| (Circle with cross) | TELECOMMUNICATION OUTLET |
| (Circle with 'X')   | EXIT SIGN                |
| (Circle with 'A')   | ALARM                    |
| (Circle with 'B')   | BELL                     |
| (Circle with 'C')   | CLOCK                    |
| (Circle with 'D')   | DOOR                     |
| (Circle with 'E')   | ELEVATOR                 |
| (Circle with 'F')   | FIRE ALARM               |
| (Circle with 'G')   | GAS                      |
| (Circle with 'H')   | HOT WATER                |
| (Circle with 'I')   | ICE                      |
| (Circle with 'J')   | JUNCTION BOX             |
| (Circle with 'K')   | KITCHEN                  |
| (Circle with 'L')   | LIFT                     |
| (Circle with 'M')   | MACHINE                  |
| (Circle with 'N')   | NEON                     |
| (Circle with 'O')   | OFFICE                   |
| (Circle with 'P')   | PLUMBING                 |
| (Circle with 'Q')   | QUEEN                    |
| (Circle with 'R')   | RESTROOM                 |
| (Circle with 'S')   | SEWER                    |
| (Circle with 'T')   | TELEPHONE                |
| (Circle with 'U')   | TRASH                    |
| (Circle with 'V')   | VENTILATION              |
| (Circle with 'W')   | WATER                    |
| (Circle with 'X')   | WATER HEATER             |
| (Circle with 'Y')   | WATER TANK               |
| (Circle with 'Z')   | WATER TREATMENT          |

LAN OUTLET, RECEPTACLE ในห้องเรียน ห้องปฏิบัติการคอมพิวเตอร์ 150 มม.

**3rd FLOOR PLAN SMALL POWER, TELECOMMUNICATION, EM LTG. AND EXIT SIGN SYS.**

SCALE 1:100

*[Handwritten signature]*

**อาคารปฏิบัติการรวม  
 คณะวิทยาศาสตร์และเทคโนโลยี**

OWNER มหาวิทยาลัยเทคโนโลยีพระจอมเกล้า  
 พระนครเหนือ วิทยาเขตจเรจ  
 LOCATION อ.บ้านค่าย จ.ระยอง  
 DWG. TITLE 4th FL. PLAN SMALL POWER, TELECOM. SYS.

ARCHITECTS  
 นายสมศักดิ์ อรรถนิษฐกุล วิชา.350  
 นายปิยะ วรวิเศษนนท์ วิชา.105090  
 นายสมเกียรติ ภัทรานุกูล วิชา.12687  
 นายโรจน์ พวงศิริชัย วิชา.11057

CIVIL ENGINEER  
 บริษัท เค ซี แอสโซซิเอตส์ จำกัด  
 ดร.ภาณุ จันทราวุธ วิชา.1023  
 ศ.ภุชงค์ จันทราวุธ แพทย์วุฒิ วิชา.9572  
 นายณัฏฐ์ นิลทองเสริม วิชา.9268  
 ศ.วิไลชัย แซ่เอ็ง วิชา.45655

ELECTRICAL ENGINEER  
 บริษัท ฟู แอสโซซิเอตส์ จำกัด  
 นายดำรง สุวรรณอด วิชา.429  
 นายสมศักดิ์ ชัยประภากานต์ วิชา.1253  
 นายทวี ทองทา วิชา.33040

SANTARY ENGINEER  
 บริษัท ฟู แอสโซซิเอตส์ จำกัด  
 นายภาณุ อธิ์บุรุษไพฑาน วิชา.521  
 นายภาณุภาพ อธิ์บุรุษไพฑาน วิชา.52001

MECHANICAL ENGINEER  
 บริษัท ฟู แอสโซซิเอตส์ จำกัด  
 นายภาณุ อธิ์บุรุษไพฑาน วิชา.521  
 นายสมณัติ จิโรสิทธิ์ วิชา.2041


INTERIOR DESIGNER

LANDSCAPE DESIGNER

DRAWN BY  
 CHECKED BY  
 REVISIONS DATE

GENERAL NOTES  
 1. ALL DESIGN ARE PROPERTY OF AXIS ARCHITECTS CO., LTD.  
 AND CAN NOT BE USED WITHOUT THEIR WRITTEN APPROVAL.  
 UPON COMPLETION OF WORK, ALL DESIGN, DRAWINGS,  
 SKETCHES, SPECIFICATION AND OTHER DOCUMENTS ISSUED  
 SHALL BE RETURNED TO AXIS ARCHITECTS CO., LTD.  
 2. FOR GENERAL CONTRACTUAL CONDITION SEE COVER SHEET  
 3. DO NOT MEASURE THIS DRAWING WORK FROM FIGURE  
 DIMENSIONS ONLY, ALSO ALL DIMENSIONS MUST BE CHECKED  
 IN THE FIELD BY THE CONTRACTOR.  
 4. ALL DRAWING AND DESIGN MUST NOT BE CHANGED WITH  
 OUT PARTIES PERMISSION.

DRAWING SHEET No.  
**EE-21**  
 FILE NAME

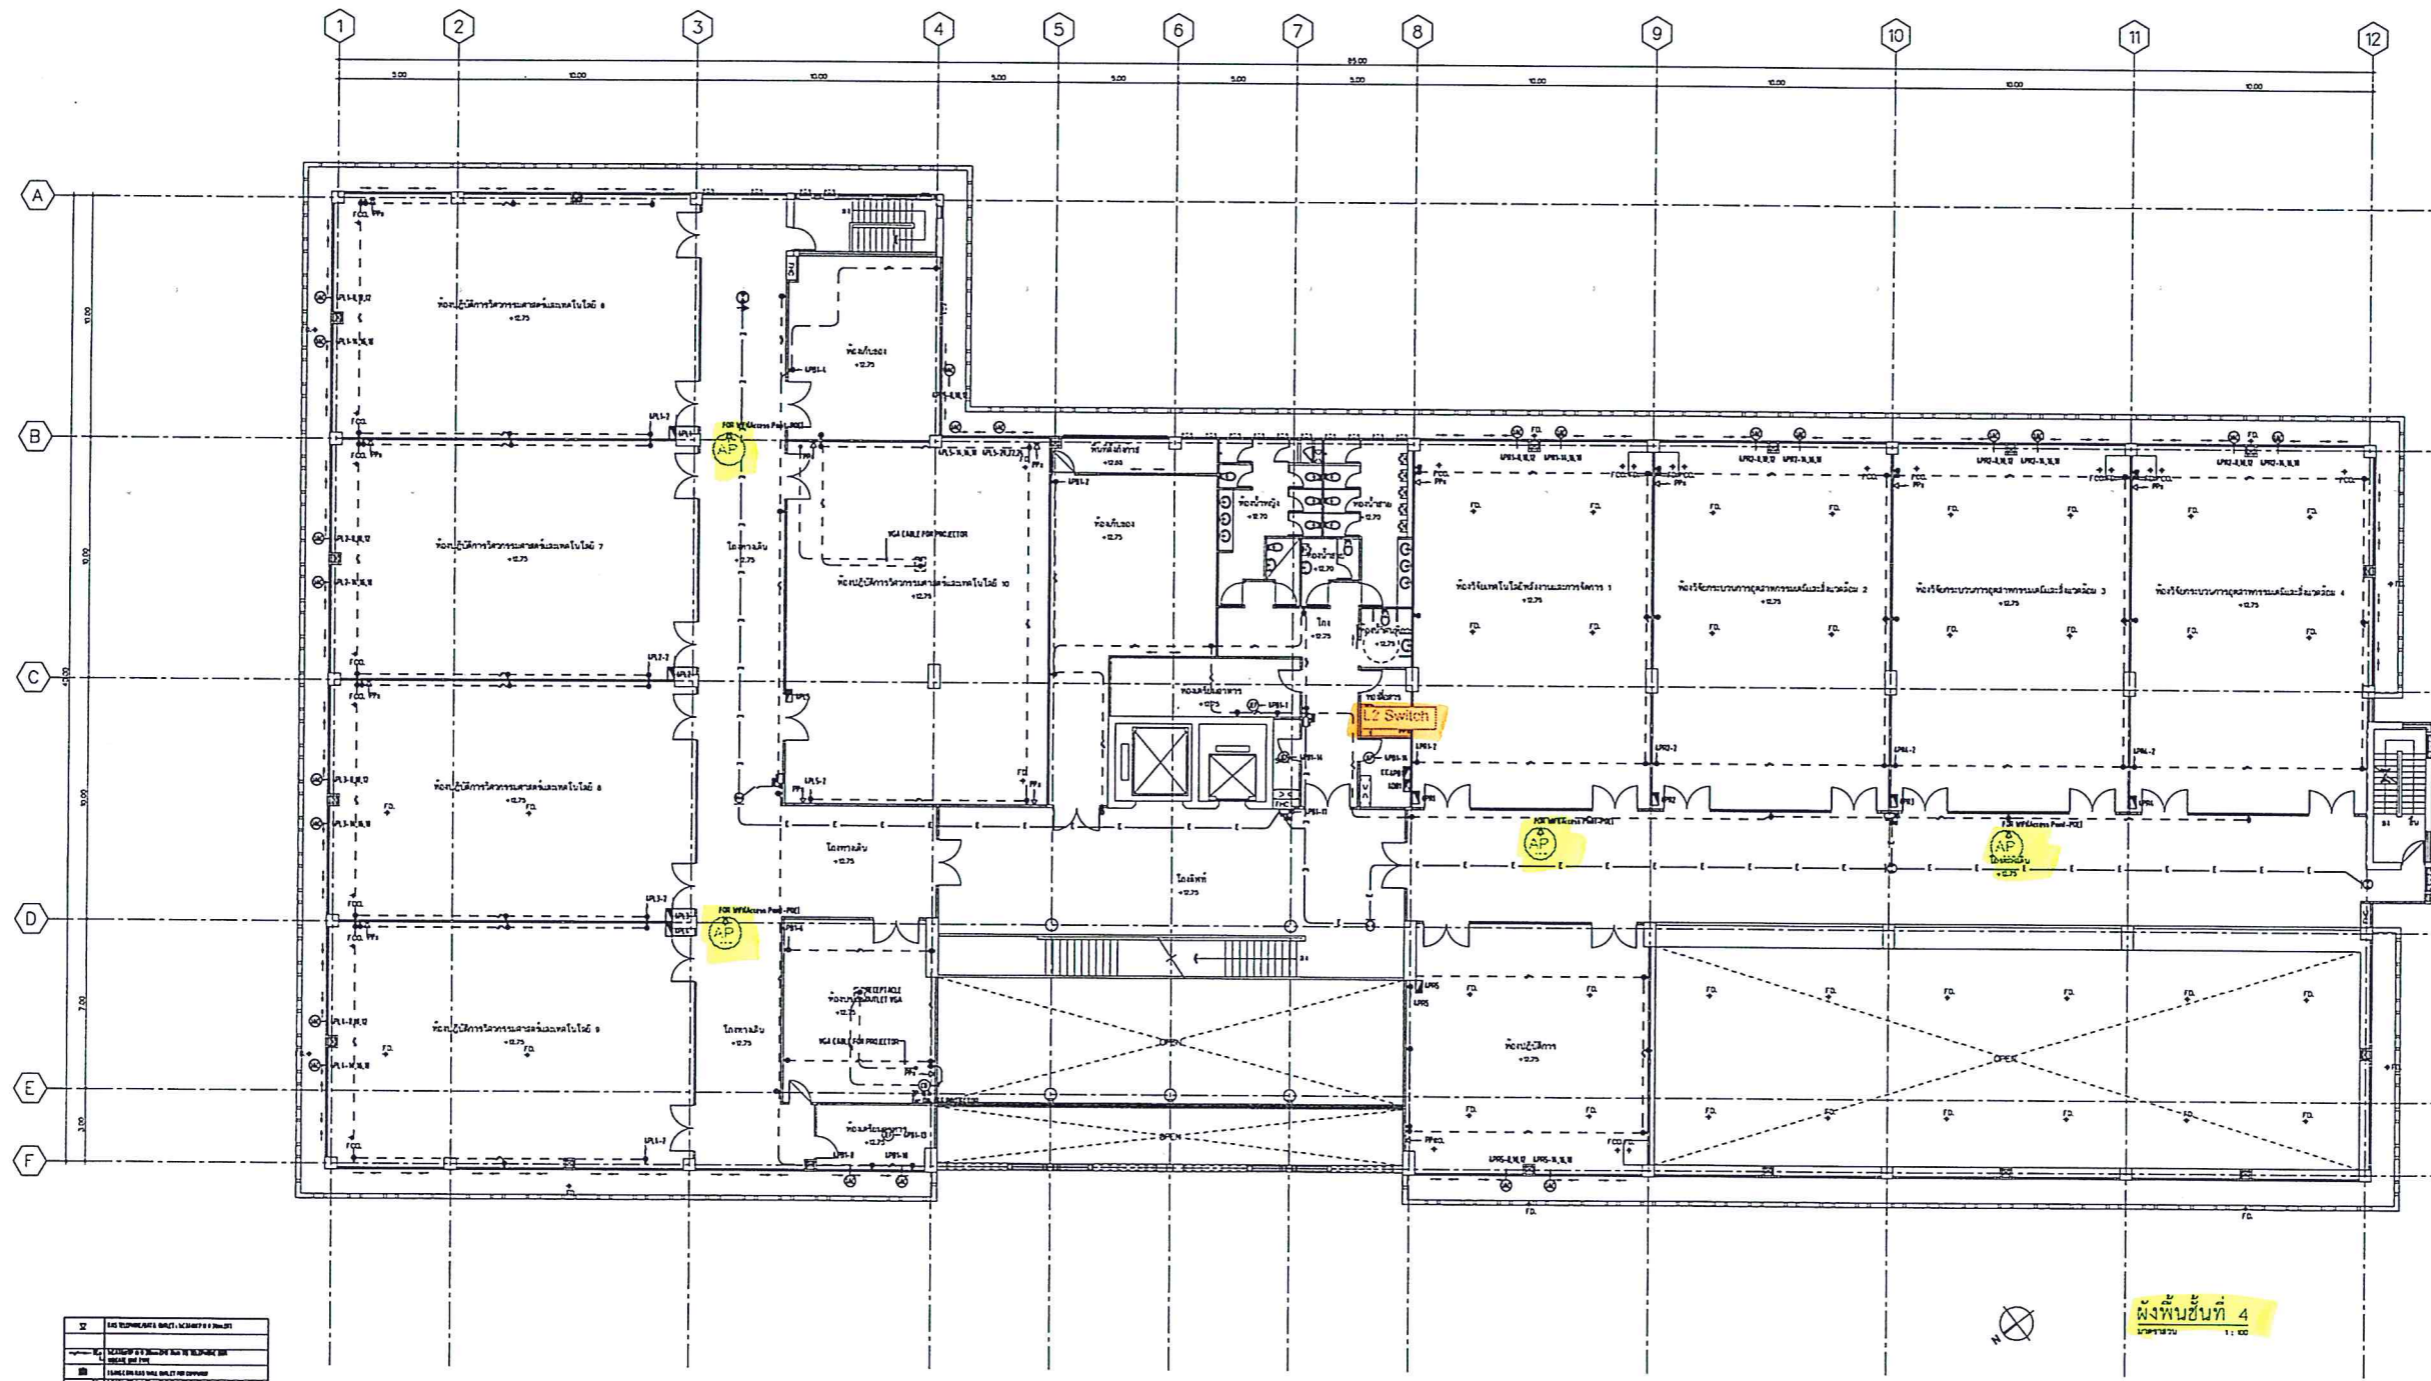

| SYMBOL | DESCRIPTION        |
|--------|--------------------|
| ⊕      | LAN OUTLET         |
| ⊖      | RECEPTACLE         |
| ⊙      | TELEPHONE          |
| ⊚      | TELEVISION         |
| ⊛      | TELECOM. EQUIPMENT |
| ⊜      | TELECOM. EQUIPMENT |
| ⊝      | TELECOM. EQUIPMENT |
| ⊞      | TELECOM. EQUIPMENT |
| ⊟      | TELECOM. EQUIPMENT |
| ⊠      | TELECOM. EQUIPMENT |
| ⊡      | TELECOM. EQUIPMENT |
| ⊢      | TELECOM. EQUIPMENT |
| ⊣      | TELECOM. EQUIPMENT |
| ⊤      | TELECOM. EQUIPMENT |
| ⊥      | TELECOM. EQUIPMENT |
| ⊦      | TELECOM. EQUIPMENT |
| ⊧      | TELECOM. EQUIPMENT |
| ⊨      | TELECOM. EQUIPMENT |
| ⊩      | TELECOM. EQUIPMENT |
| ⊪      | TELECOM. EQUIPMENT |
| ⊫      | TELECOM. EQUIPMENT |
| ⊬      | TELECOM. EQUIPMENT |
| ⊭      | TELECOM. EQUIPMENT |
| ⊮      | TELECOM. EQUIPMENT |
| ⊯      | TELECOM. EQUIPMENT |
| ⊰      | TELECOM. EQUIPMENT |
| ⊱      | TELECOM. EQUIPMENT |
| ⊲      | TELECOM. EQUIPMENT |
| ⊳      | TELECOM. EQUIPMENT |
| ⊴      | TELECOM. EQUIPMENT |
| ⊵      | TELECOM. EQUIPMENT |
| ⊶      | TELECOM. EQUIPMENT |
| ⊷      | TELECOM. EQUIPMENT |
| ⊸      | TELECOM. EQUIPMENT |
| ⊹      | TELECOM. EQUIPMENT |
| ⊺      | TELECOM. EQUIPMENT |
| ⊻      | TELECOM. EQUIPMENT |
| ⊼      | TELECOM. EQUIPMENT |
| ⊽      | TELECOM. EQUIPMENT |
| ⊾      | TELECOM. EQUIPMENT |
| ⊿      | TELECOM. EQUIPMENT |
| ⊠      | TELECOM. EQUIPMENT |
| ⊡      | TELECOM. EQUIPMENT |
| ⊢      | TELECOM. EQUIPMENT |
| ⊣      | TELECOM. EQUIPMENT |
| ⊤      | TELECOM. EQUIPMENT |
| ⊥      | TELECOM. EQUIPMENT |
| ⊦      | TELECOM. EQUIPMENT |
| ⊧      | TELECOM. EQUIPMENT |
| ⊨      | TELECOM. EQUIPMENT |
| ⊩      | TELECOM. EQUIPMENT |
| ⊪      | TELECOM. EQUIPMENT |
| ⊫      | TELECOM. EQUIPMENT |
| ⊬      | TELECOM. EQUIPMENT |
| ⊭      | TELECOM. EQUIPMENT |
| ⊮      | TELECOM. EQUIPMENT |
| ⊯      | TELECOM. EQUIPMENT |
| ⊰      | TELECOM. EQUIPMENT |
| ⊱      | TELECOM. EQUIPMENT |
| ⊲      | TELECOM. EQUIPMENT |
| ⊳      | TELECOM. EQUIPMENT |
| ⊴      | TELECOM. EQUIPMENT |
| ⊵      | TELECOM. EQUIPMENT |
| ⊶      | TELECOM. EQUIPMENT |
| ⊷      | TELECOM. EQUIPMENT |
| ⊸      | TELECOM. EQUIPMENT |
| ⊹      | TELECOM. EQUIPMENT |
| ⊺      | TELECOM. EQUIPMENT |
| ⊻      | TELECOM. EQUIPMENT |
| ⊼      | TELECOM. EQUIPMENT |
| ⊽      | TELECOM. EQUIPMENT |
| ⊾      | TELECOM. EQUIPMENT |
| ⊿      | TELECOM. EQUIPMENT |

**4th FLOOR PLAN SMALL POWER, TELECOMMUNICATION, EM LTG. AND EXIT SIGN SYS.**  
 SCALE 1:100

*[Handwritten signature]*



**อาคารปฏิบัติการรวม  
 คำนวณศาสตร์และเทคโนโลยี**

OWNER มหาวิทยาลัยเทคโนโลยีพระจอมเกล้า  
 พระนครเหนือ วิทยาเขตระยอง  
 LOCATION ถนนสาย 9, ระยอง  
 DWG. TITLE LIFT MACHINE ROOM FLOOR PLAN SMALL POWER, TELECOMMUNICATION, EMERGENCY LTG AND EXIT SIGN SYS.  
 ARCHITECTS  
 นายสมศักดิ์ อรรถวิเศษกุล วิศว.363  
 นายปวีร์ วัชรวิเศษกุล วิศว.10390  
 นายชนวิโรจน์ ภาวอนุกูล วิศว.12687  
 นายไพโรจน์ ทวีทรัพย์ วิศว.11857

CIVIL ENGINEER  
 บริษัท เอ ซี เอส แอสโซซิเอตส์ จำกัด  
 ดร.ภาณุพงษ์ อัครวิเศษกุล วิศว.10223  
 ดร.อนุสรณ์ อัครวิเศษกุล วิศว.09372  
 นายฉัตรชัย อดุลยอินทร์ วิศว.9286  
 น.ส.ธีรรัตน์ ชาญชัย วิศว.45885

ELECTRICAL ENGINEER  
 บริษัท พิว แอสโซซิเอตส์ จำกัด  
 นายสำราญ สุวรรณเขต วิศว.429  
 นายชาติ อัครวิเศษกุล วิศว.12510  
 นายทวี ทองกา วิศว.31646

SANITARY ENGINEER  
 บริษัท พิว แอสโซซิเอตส์ จำกัด  
 นายภูวนท อัครวิเศษกุล วิศว.1322  
 นางสาวสุภาภรณ์ อัครวิเศษกุล วิศว.13081

MECHANICAL ENGINEER  
 บริษัท พิว แอสโซซิเอตส์ จำกัด  
 นายภูวนท อัครวิเศษกุล วิศว.1322  
 นายสมเกียรติ จิโรจน์ วิศว.2041

INTERIOR DESIGNER


LANDSCAPE DESIGNER

DRAWN BY  
 CHECKED BY  
 REVISIONS DATE

GENERAL NOTES  
 1. ALL DESIGN ARE PROPERTY OF AXIS ARCHITECTS CO., LTD. AND CAN NOT BE USED WITHOUT THEIR WRITTEN APPROVAL. UPON COMPLETION OF WORK, ALL DESIGN, DRAWINGS, SKETCHES, SPECIFICATION AND OTHER DOCUMENTS ISSUED SHALL BE RETURNED TO AXIS ARCHITECTS CO., LTD.  
 2. FOR GENERAL CONTRACTUAL CONDITION SEE COVER SHEET  
 3. DO NOT MEASURE THIS DRAWING WORK FROM PLOTTED DIMENSIONS ONLY, ALSO ALL DIMENSIONS MUST BE CHECKED IN THE FIELD BY THE CONTRACTOR.  
 4. ALL DRAWING AND DESIGN MUST NOT BE CHANGED WITHOUT PARTIES PERMISSION.  
 DRAWING SHEET No.

EE-23

FILE NAME  
 TOTAL DATE: JUNE 23, 2014

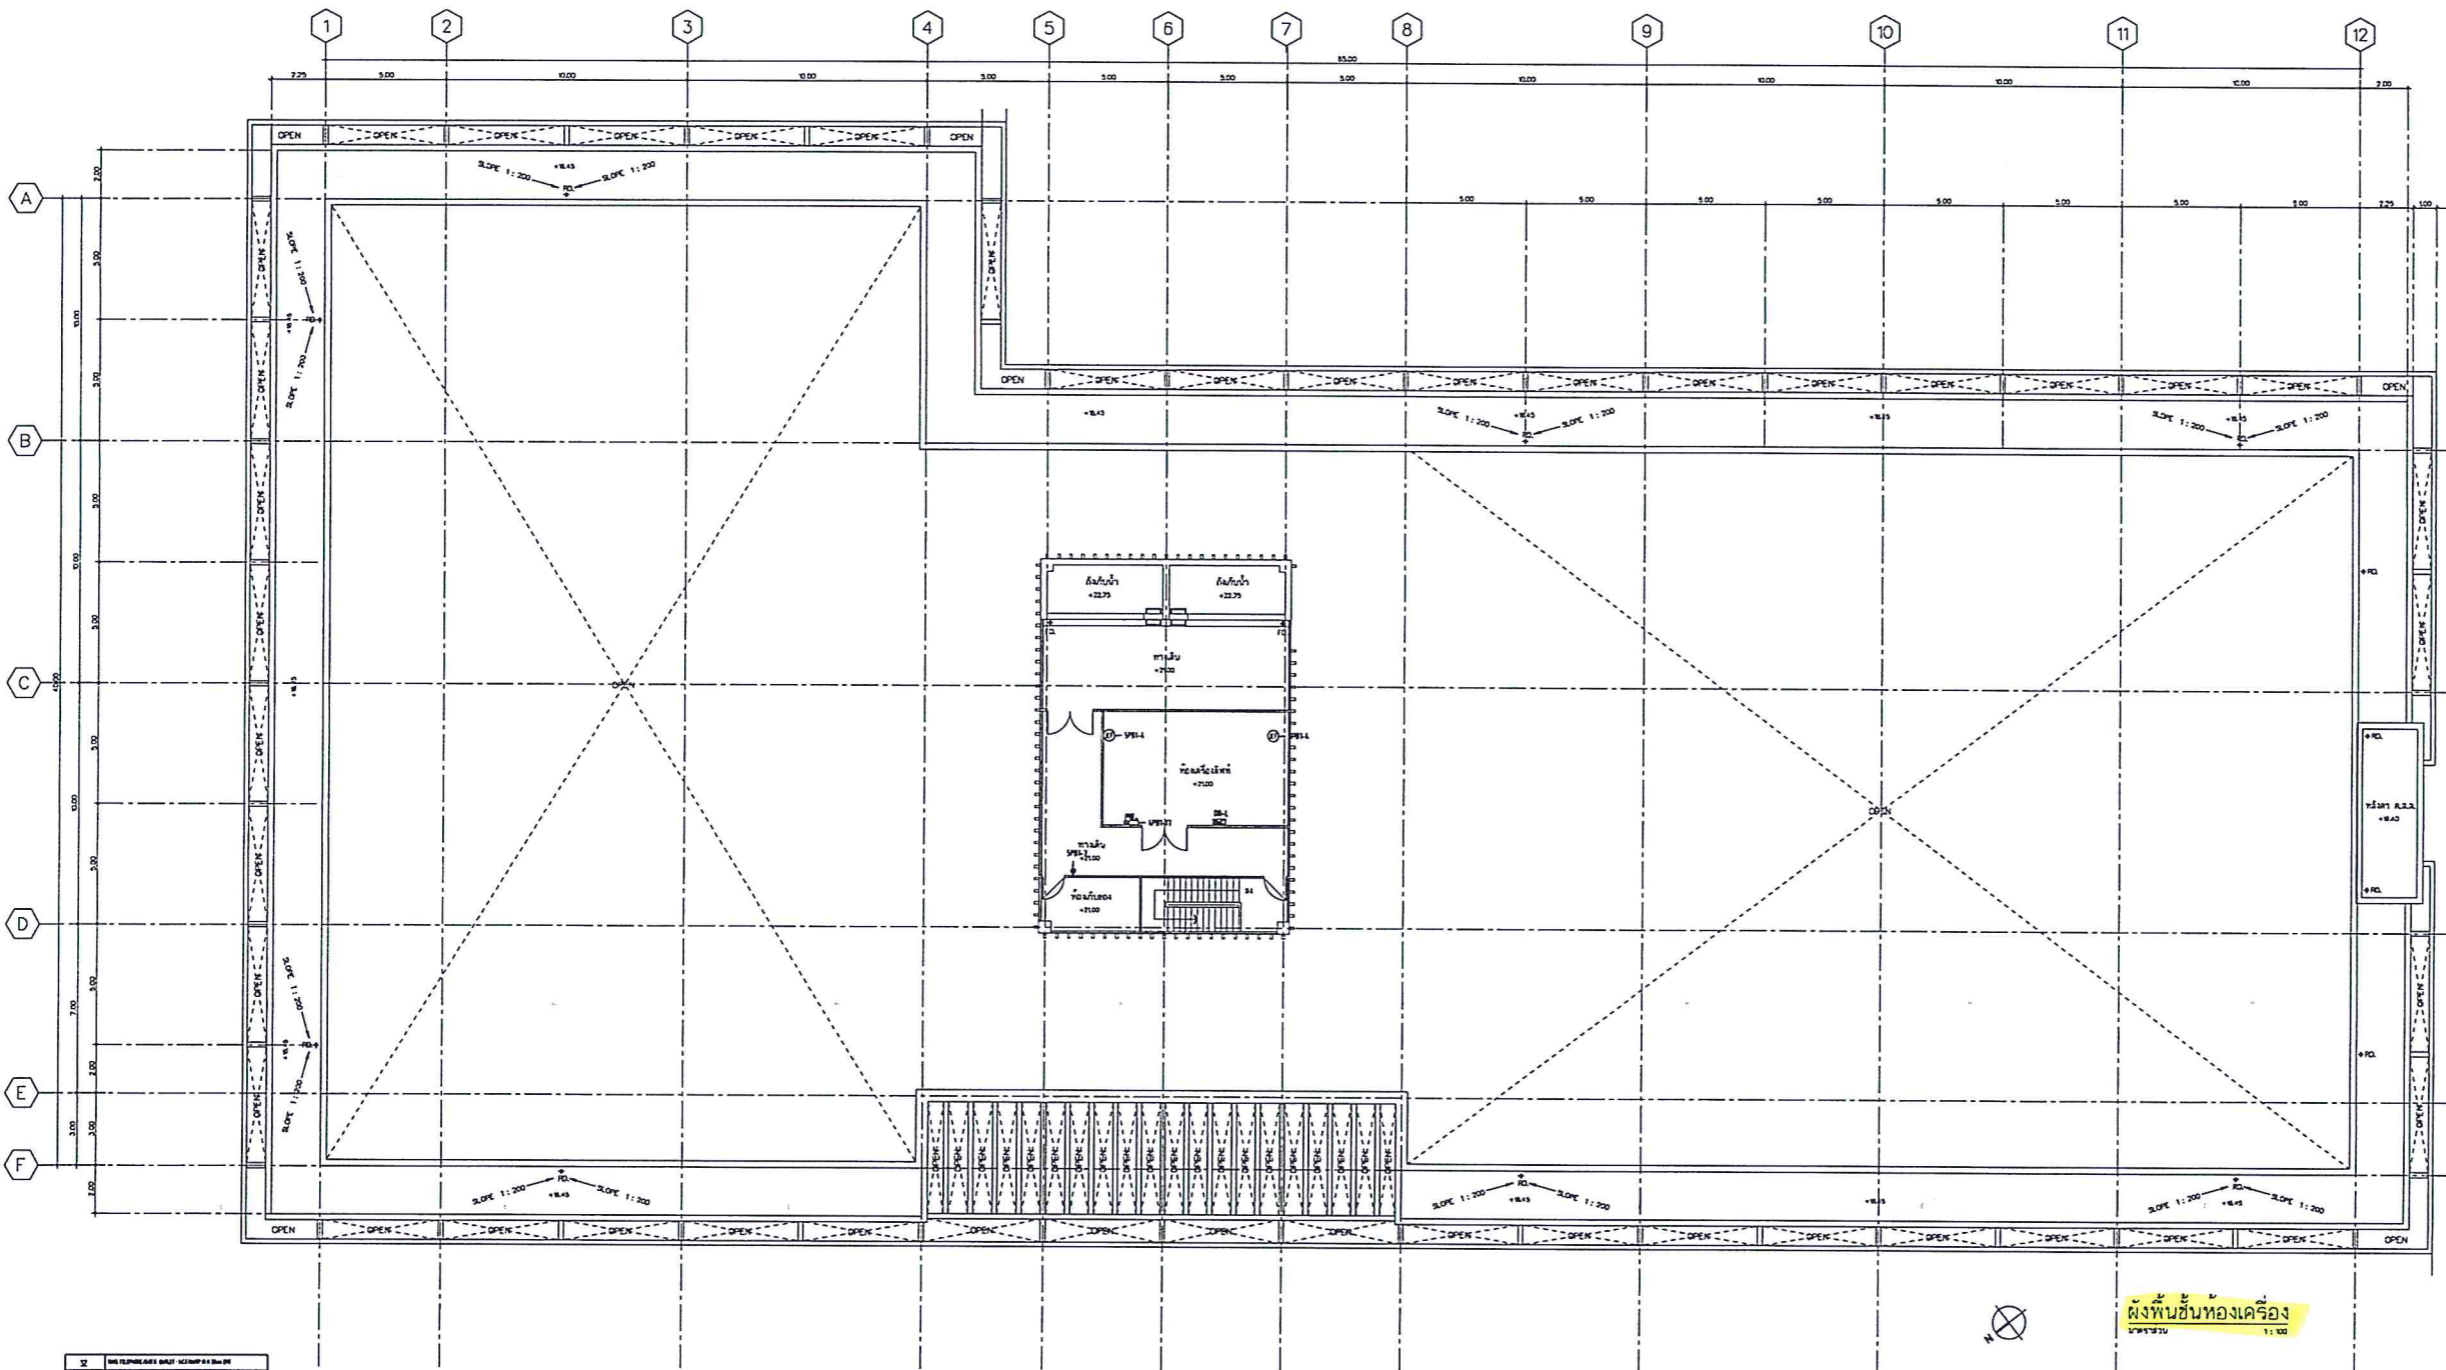

| SYMBOL   | DESCRIPTION       |
|----------|-------------------|
| (Symbol) | DOOR              |
| (Symbol) | WINDOW            |
| (Symbol) | STAIR             |
| (Symbol) | LIFT              |
| (Symbol) | ELECTRICAL        |
| (Symbol) | TELECOMMUNICATION |
| (Symbol) | EMERGENCY LIGHT   |
| (Symbol) | EXIT SIGN         |

LIFT MACHINE ROOM FLOOR PLAN SMALL POWER, TELECOMMUNICATION, EMERGENCY LTG AND EXIT SIGN SYS  
 SCALE

*[Handwritten signature]*